


標準断面図(1)

(標準部)

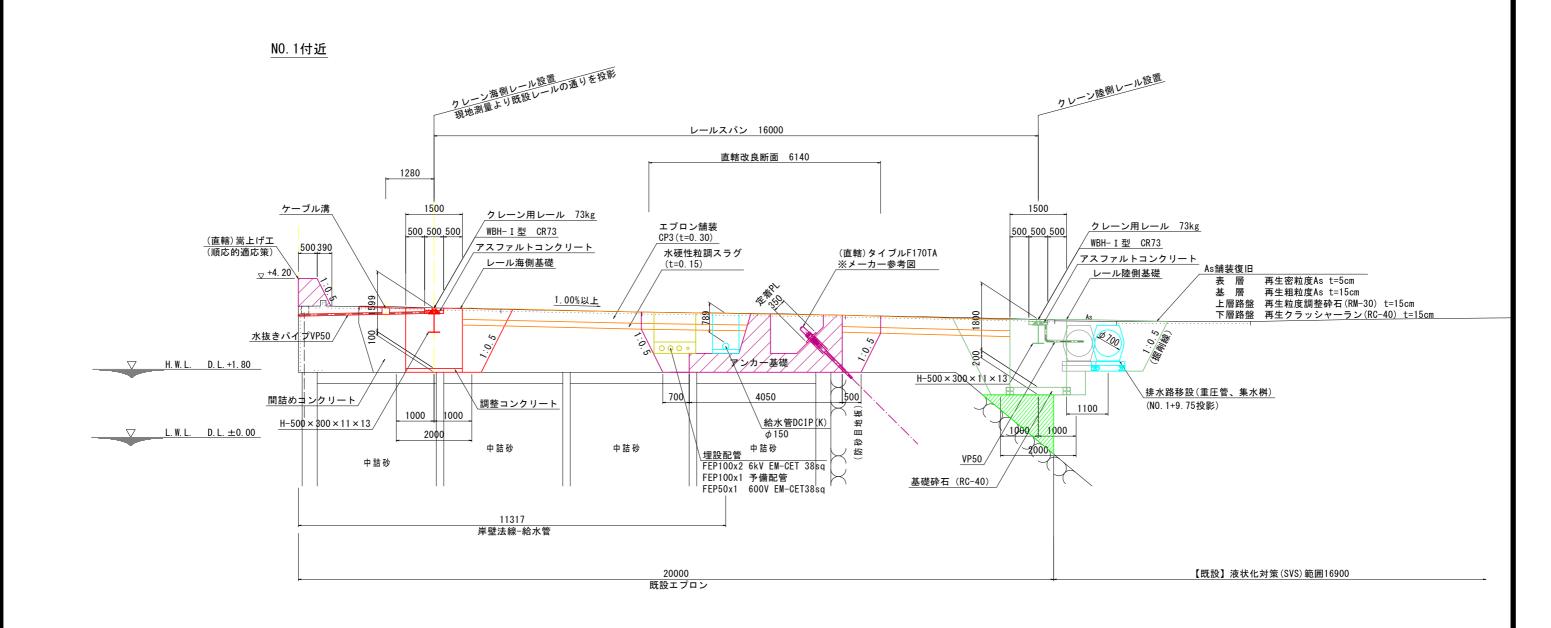


当初発注図面							
工事名		R 7 徳土 徳島小松島港(赤石地区) 小・和田津開 クレーン基礎設置工事					
路線名等	徳島小	德島小松島港 (赤石地区)					
工事箇所	小村	小松島市和田津開町					
図面名	標	標準断面図(1)					
縮尺	図示	図面番号	2	/	46		
会社名		•					
事業者名	徳島県東	部県土整備局	<徳島	 >			

標準断面図(2)

S=1/50

(高圧ケーブル部)

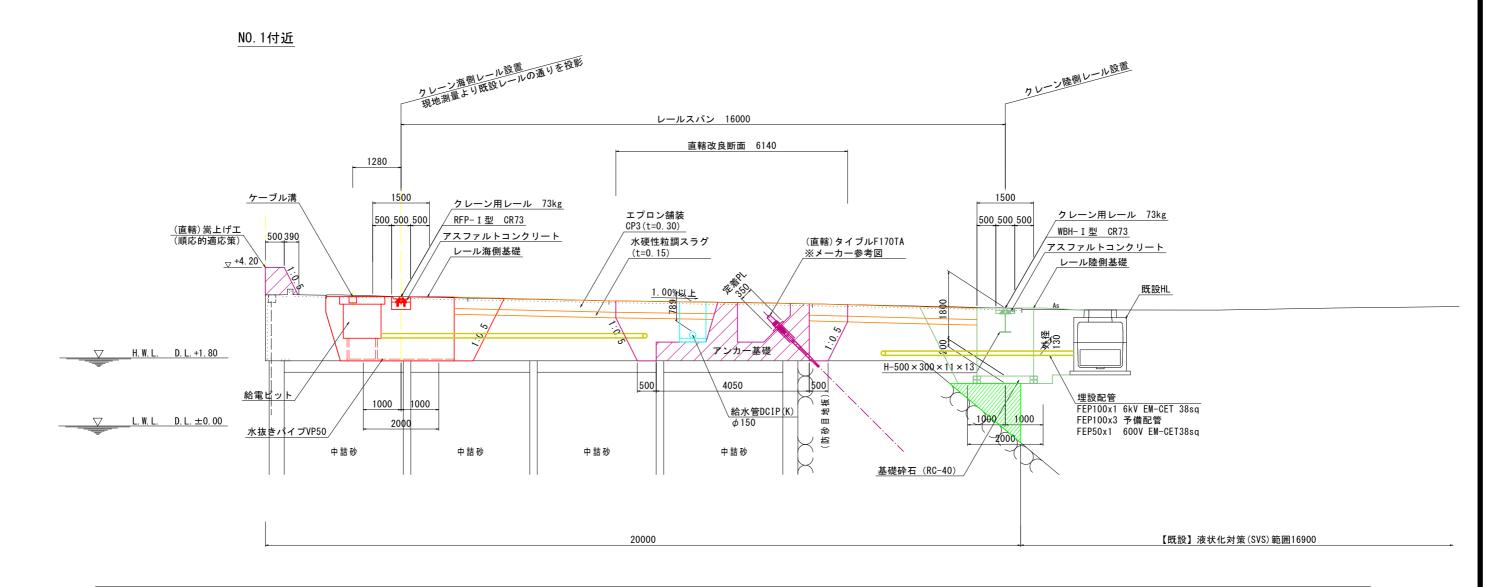


当初発注図面							
工事名	R 7 徳主 徳島小松島港 (赤石地区) 小・和田津開 クレーン基礎設置工事 徳島小松島港 (赤石地区)						
路線名等							
工事箇所	小杉	小松島市和田津開町 標準断面図(2)					
図面名	標						
縮尺	図示	図面番号	3	/	46		
会社名							
事業者名	徳島県東	部県土整備局	<徳島	;>			

標準断面図(3)

S=1/5

(曲柱基礎部)

NO. 2付近

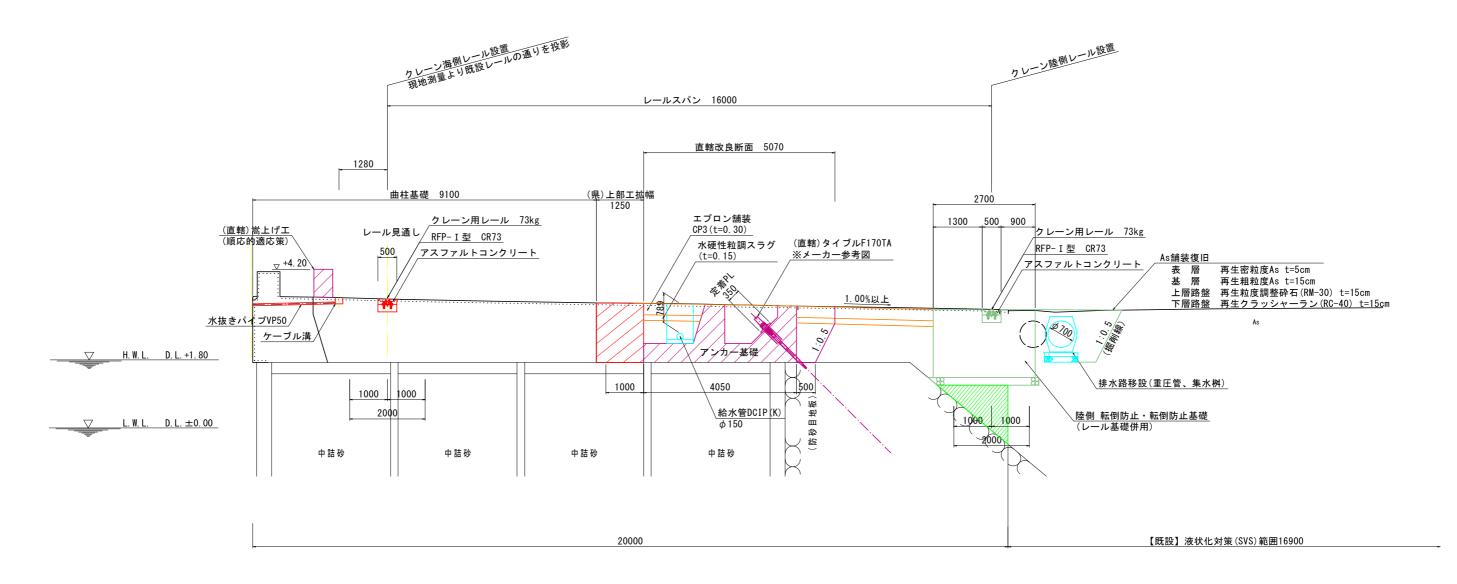

当初発注図面


ヨ彻 宪注凶囬							
工事名	区) 置工事						
路線名等	德島小松島港 (赤石地区) 小松島市和田津開町						
工事箇所							
図面名	標	準断面図(3)				
縮尺	図示	図面番号	4	/	46		
会社名		•					
事業者名	徳島県東	部県土整備局	<徳島	>			
· ·	The second secon	· ·					

構造図(1)


クレーンレール締結装置(埋設式)

<u>クレーンレール締結装置 (溶接式)</u>

S = 1 / 1 0

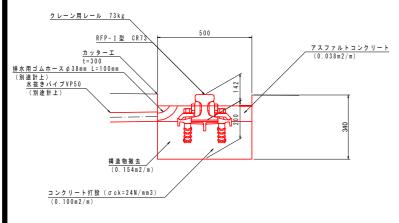


数量表			(10m当り)
名 称	規 格	単位	数量
クレーン用レール	CR73kg	m	10.00
RFP-I 型	CR73kg	m	10.00
①レール固定プレート	FCD45	枚	21
2 レールクリップ	\$\$400	'n	38
③ レールクリップ (継目用)	\$\$400	'n	4
4 六角ボルト	\$\$400	本	4 2
5 埋込栓	ポリエステル		42
6 ばねワッシャー	SWRH57-72	枚	42
(7)レールパッド	合成ゴム SS400	枚	10
8 継目板	S450~S550	セット	1
カッターエ	t = 3 0 0	m	10
構造物撤去	無筋コンクリート	m 3	1.54
コンクリート打設	σ c k = 24 N / m m 3	m 3	1.00
アスファルトコンクリート		m 3	0.38

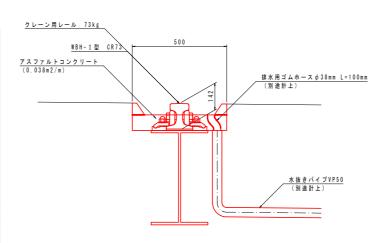

数量表			(10m当り)
名 称	規 格	単位	数量
クレーン用レール	CR73kg	m	10.00
WBH-I 型	CR73kg	m	10.00
1 ボルトホルダー	\$\$400	枚	4 2
2 レールクリップ	\$\$400	ታ	38
③レールクリップ(継目用)	\$\$400	ケ	4
4) Tボルト・ナット	\$\$400	本	4 2
5 ばねワッシャー	SWRH57-72	枚	4 2
6 レールパッド	合成ゴム SS400	枚	10
7 継目板	\$45C~\$55C	セット	1
溶接長		m	9.03
アスファルトコンクリート		m 3	0.38


(RFP-I型 CR73 内訳) S=1/5

(WBH-I型 CR73 内訳) S=1/5

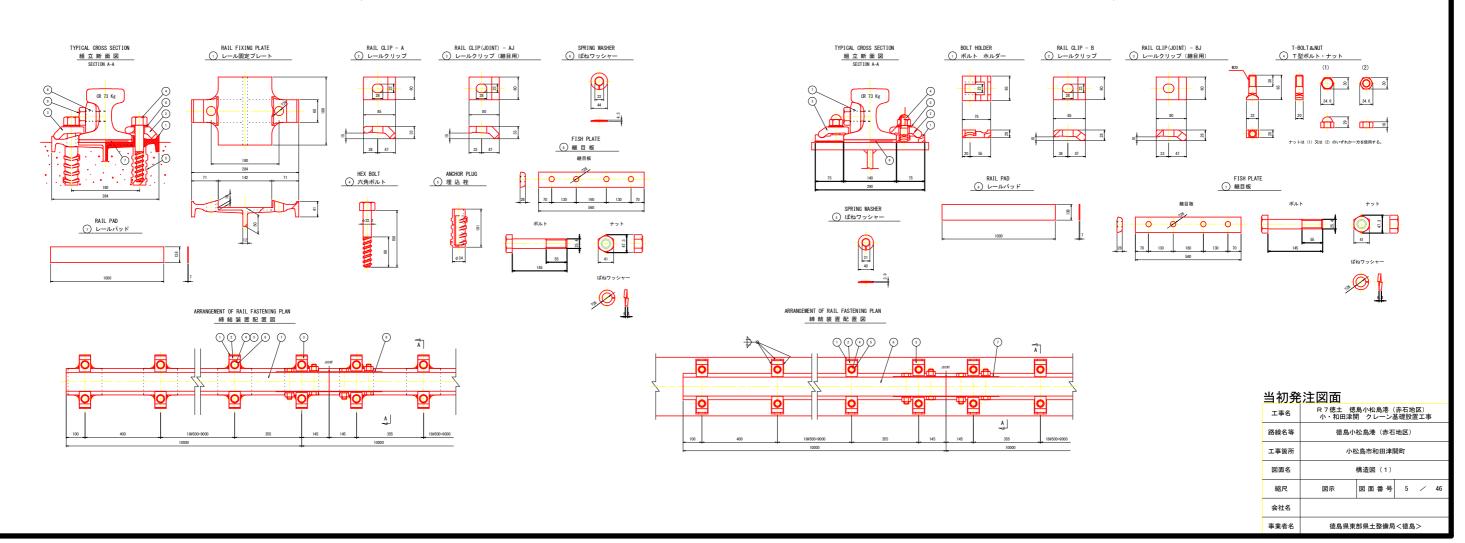

構造図(2)

ケーブルビット(タイプ1)

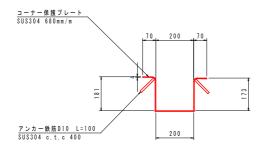


数量表

(10m当り)


名 称	規格			単位	数量
コーナー保護プレート	t = 4 m m	B = 680mm/m	SUS304	m	10.00
アンカー鉄筋D10	L=100	SUS304		本	5 0


ケーブルビット(タイプ2)

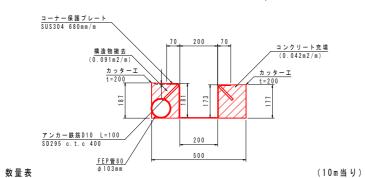


名 称	規 格	単位	数量
コーナー保護プレート	t=4mm B=680mm/m SUS304	m	10.00
アンカー鉄筋D10	L=100 SUS304	本	5 0
カッターエ	t = 200	m	20.00
構造物撤去	無筋コンクリート	m 3	0.91
コンクリート充填	σ c k = 18 N / m m 3	m 3	0.42
地中埋設管設置	FEP-80S	m	10.00

__ 海側エンドストッパー S=1/20

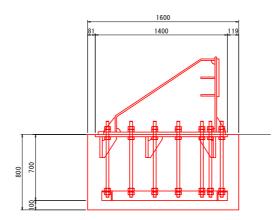

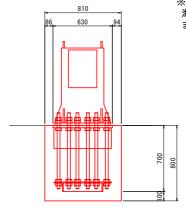

※注記 海側エンドストッパーは、既設係船柱基礎を箱抜きして設置すること。 また、隣接する海側レール基礎と一体でコンクリートを充填すること。

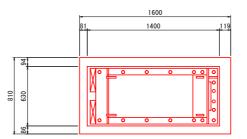


(1 簡 所 当 り)


蚁里 衣			(「固所ヨッ)
名 称	規 格	単位	数量
エンドストッパー	\$\$400	組	1
① エンドストッパー	\$\$400	П	1
② アンカーボルト	\$\$400	П	1 8
③ ベースプレート	\$\$400	٦	1
4 アンカーボルト取付枠	\$\$400	П	1
構造物撤去	無筋コンクリート	m 3	1.04
コンクリート充填	σ c k = 24 N / m m 3	m 3	1.04


当初発注図面


工事名		R 7 徳土 徳島小松島港(赤石地区) 小・和田津開 クレーン基礎設置工事					
路線名等	徳島小	德島小松島港 (赤石地区)					
工事箇所	小村	小松島市和田津開町					
図面名		構造図(6)					
縮尺	図示	図面番号	6	/	46		
会社名							
事業者名	徳島県東	德島県東部県土整備局<徳島>					


エンドストッパー金具参考図

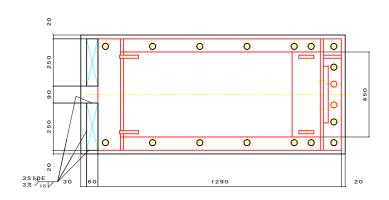


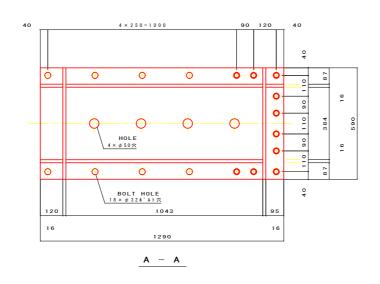

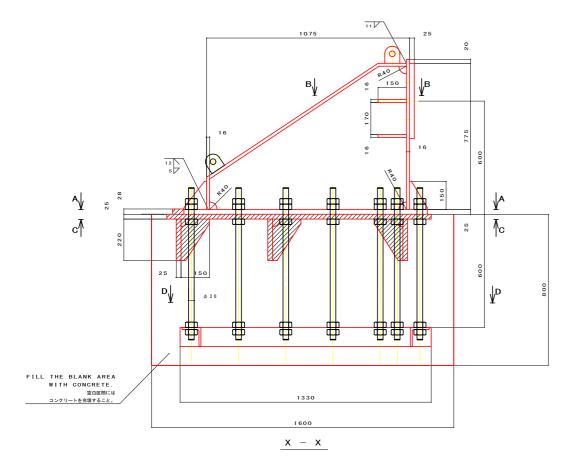


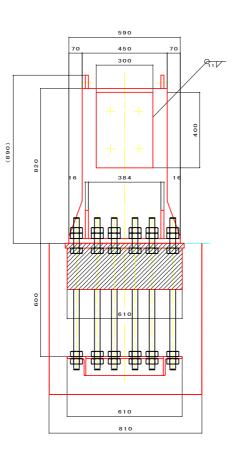

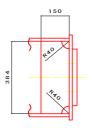

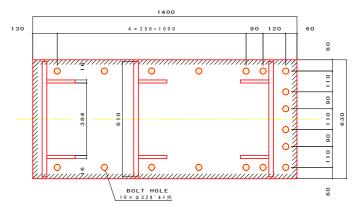

C - C

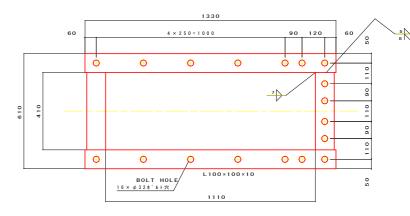


- 1) 材質はSS400とする。
- 2) 本部品の地上露出部分は、溶融亜鉛メッキを施工すること。
- 3) 基礎ボルトの埋込部分を除き、溶融亜鉛メッキを施工すること。
- 4) 本品は溶融亜鉛メッキのこと。

溶融亜鉛メッキの膜厚は、JIS H 8641, JIS H 0401に従うこと。 素材の厚さ6mm以上はHDZT77(膜厚 $77~\mu$ m以上)、5mm以上はHDZT70(膜厚 $70~\mu$ m以上)、 3mm以上はHDZT63(膜厚 $63\mu m$ 以上)、2mm以上はHDZT56(膜厚 $56\mu m$ 以上)とすること。

- 5) 本図斜線部はベースプレートを示し、基礎工事施工時に設置する。
- 6) 印は水平力によって生じる引抜力対象基礎ボルトを示す。
- 7) 指示なき溶接箇所は 11 にて施工のこと。
- 8) 本製品は、別工事にて製作・材料搬入予定である。

当初発注図面						
工事名	R 7徳土 徳島小松島港(赤石地区) 小・和田津開 クレーン基礎設置工事 徳島小松島港(赤石地区) 小松島市和田津開町				:	
路線名等						
工事箇所						
図面名	エンドストッパー金具参考図					
縮尺	図示	図面番号	7	/	46	
会社名		•				
事業者名	徳島県東	部県土整備局	<徳島	i>		

1号陸側レール基礎構造図

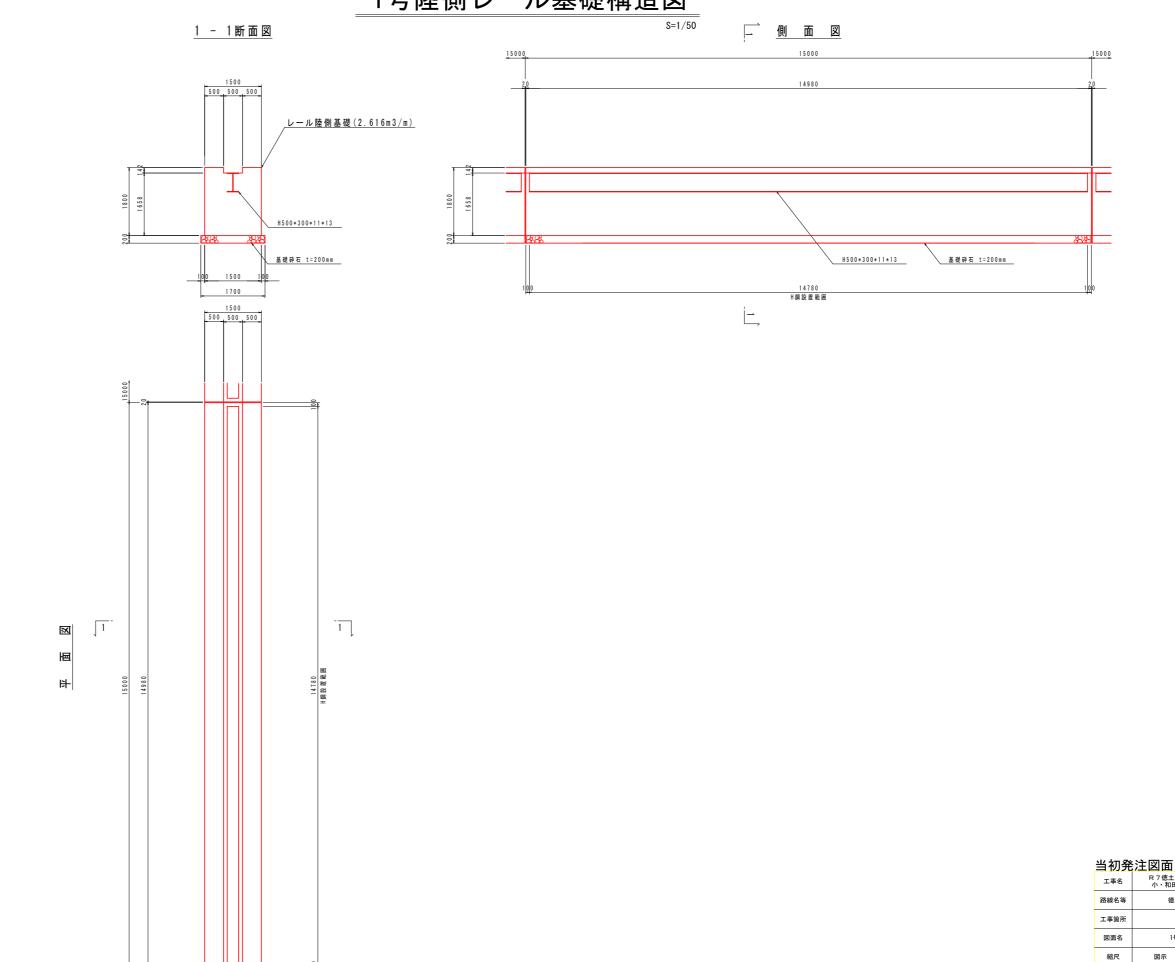


小松島市和田津開町

徳島県東部県土整備局<徳島>

会社名

図面番号 8 / 46


1号海側レール基礎構造図

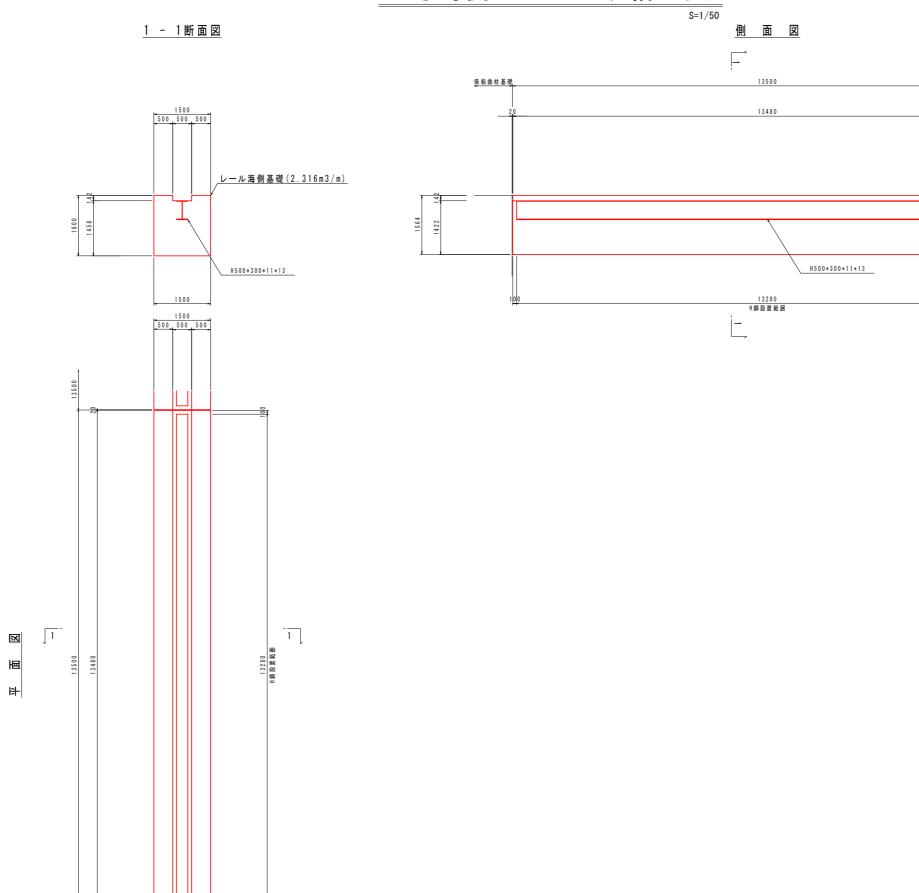


当初発注図面							
工事名		R 7 徳土 徳島小松島港(赤石地区) 小・和田津開 クレーン基礎設置工事					
路線名等	徳島小松島港 (赤石地区)						
工事箇所	小杉	小松島市和田津開町					
図面名	1号海側レール基礎構造図						
縮尺	図示	図面番号	9	/	46		
会社名							
事業者名	徳島県東	部県土整備局	<徳島	>			


2号海側レール基礎構造図

1 - 1断面図

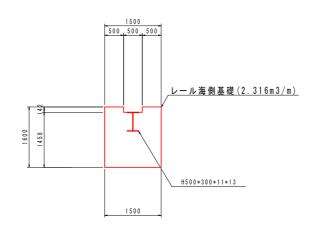

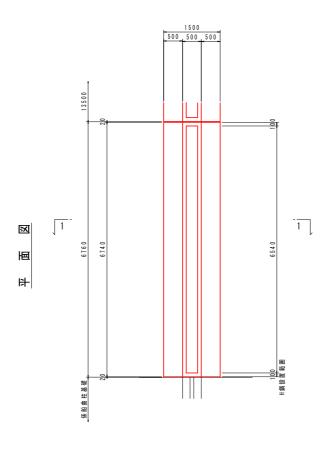

側 面 図

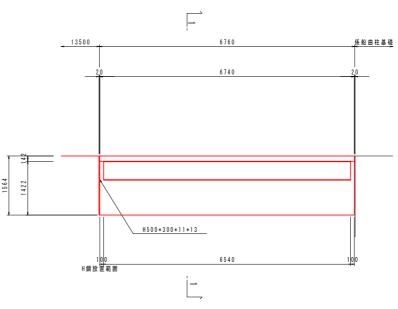



当初発注図面							
工事名		R 7 徳土 徳島小松島港(赤石地区) 小・和田津開 クレーン基礎設置工事					
路線名等	徳島小	徳島小松島港(赤石地区)					
工事箇所	小松島市和田津開町						
図面名	2号海側レール基礎構造図						
縮尺	図示	図面番号	10	/	46		
会社名							
事業者名	徳島県東	德島県東部県土整備局<徳島>					


陸側逸走•転倒防止基礎構造図(1)


S=1/10


(終点側)

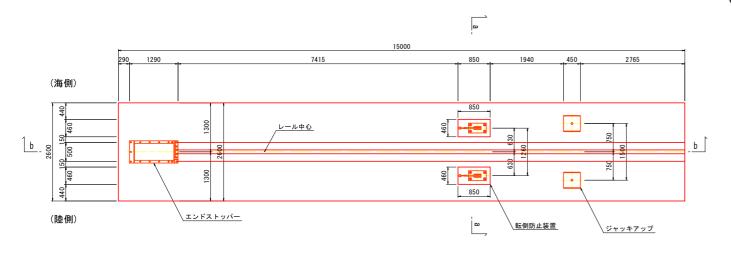


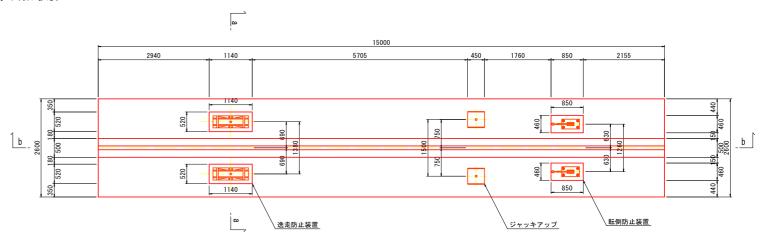

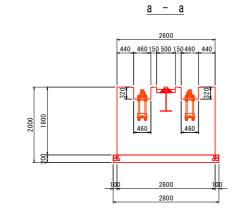

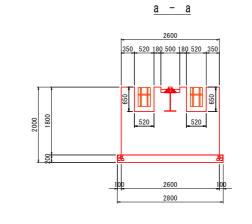

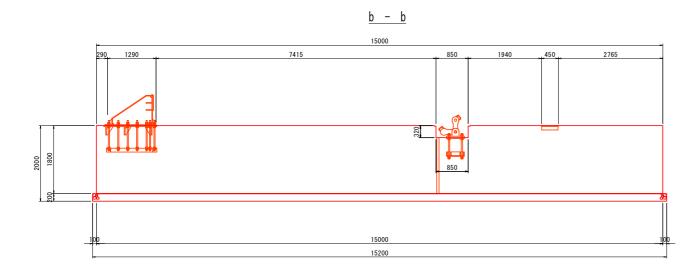

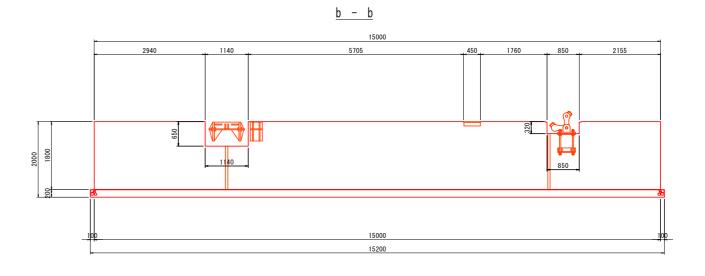


注 記)
・レール中心を基準に施工する。
・基礎金物の形状寸法及び配置位置は特に確認する。

当初発注図面

コかた	八二四四									
工事名		R 7 徳土 徳島小松島港(赤石地区) 小・和田津開 クレーン基礎設置工事								
路線名等	徳島小	德島小松島港 (赤石地区)								
工事箇所	小粒	小松島市和田津開町								
図面名	陸側逸走・転倒	・逸走防止基	礎構造図(1)							
縮尺	図示	図面番号	/ 46							
会社名										
事業者名	徳島県東	部県土整備局	<徳島>							

陸側逸走・転倒防止基礎構造図(2)

(起点側)

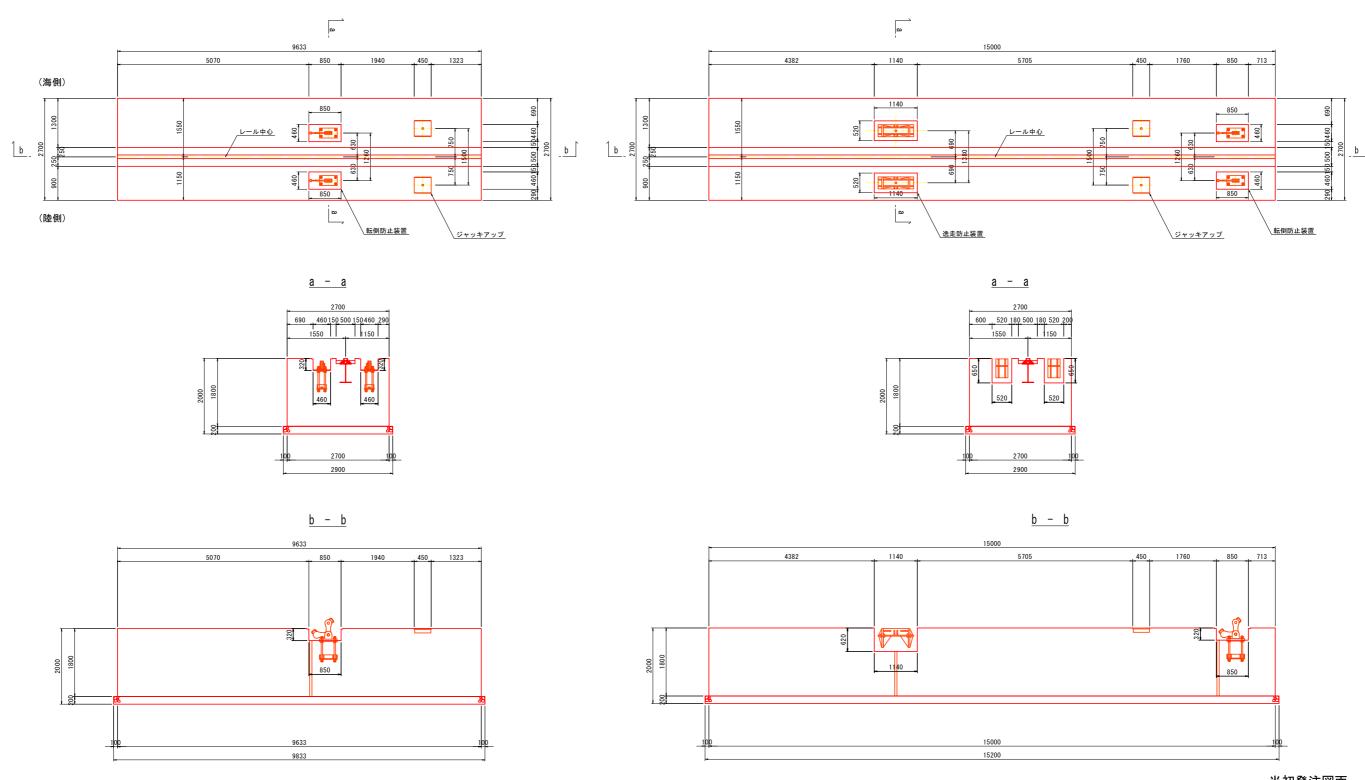


当初発注図面

注 記)
・レール中心を基準に施工する。
・基礎金物の形状寸法及び配置位置は特に確認する。

コツルエ凶叫									
工事名	R 7 徳土 徳島小松島港(赤石地区) 小・和田津開 クレーン基礎設置工事								
路線名等	徳島小	徳島小松島港 (赤石地区)							
工事箇所	小粒	小松島市和田津開町							
図面名	陸側逸走・転倒	・逸走防止基	礎構造図	(2)					
縮尺	図示	図面番号	12 .	/ 46					
会社名									
事業者名	徳島県東	部県土整備局	<徳島>						

海側逸走·転倒防止基礎構造図(1)

S=1/10

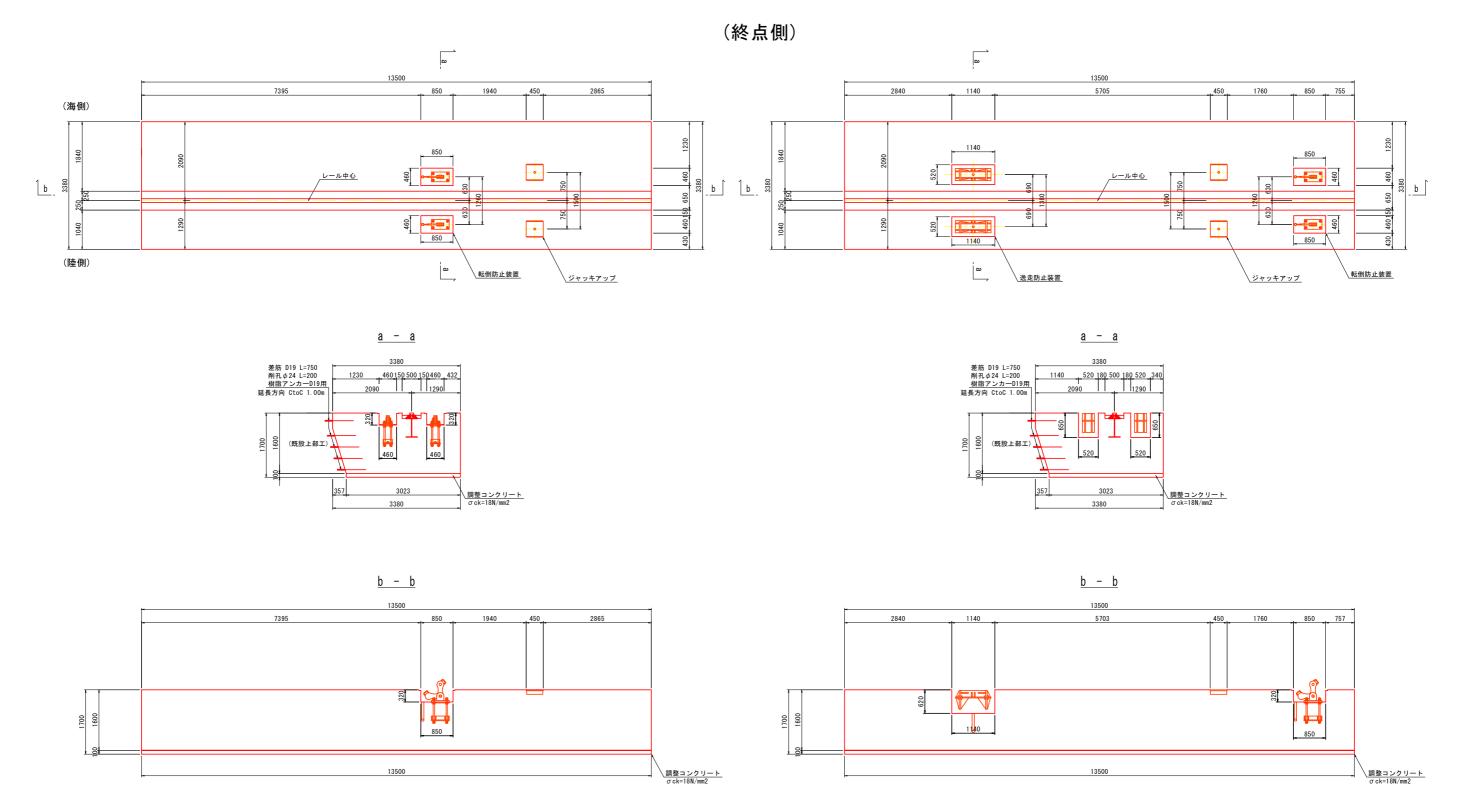

坐	加	梁	注	図	귭


注 記)
・レール中心を基準に施工する。
・床振時に既設上部工の高さを確認し、状況に応じて壁高を変更する。
・基礎金物の形状寸法及び配置位置は特に確認する。


コツボエ凶叫									
工事名	R 7 徳土 徳島小松島港(赤石地区) 小・和田津開 クレーン基礎設置工事								
路線名等	徳島小	徳島小松島港 (赤石地区)							
工事箇所	小粒	小松島市和田津開町							
図面名	海側逸走・転倒	・逸走防止基	礎構造図(1)						
縮尺	図示	図面番号	13 / 46	ô					
会社名									
事業者名	徳島県東	部県土整備局	<徳島>						


海側逸走•転倒防止基礎構造図(2)

S=1/10

(起点側)

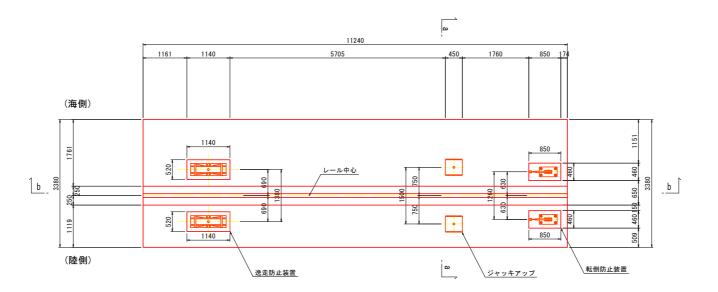

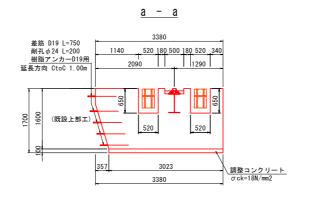

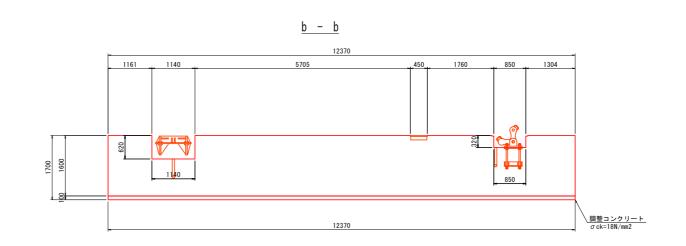

当初発注図面

注 記)
・レール中心を基準に施工する。
・床掘時に既設上部工の高さを確認し、状況に応じて壁高を変更する。
・基礎金物の形状寸法及び配置位置は特に確認する。

当初発汪凶面						
工事名	R 7 徳土 徳島小松島港(赤石地区) 小・和田津開 クレーン基礎設置工事					
路線名等	德島小松島港 (赤石地区)					
工事箇所	小松島市和田津開町					
図面名	海側逸走・転倒・逸走防止基礎構造図(2)					
縮尺	図示 図面番号 14 / 46					
会社名						
事業者名	事業者名 德島県東部県土整備局<徳島>					

給電ピット構造図(1)


S=1/20

(既設部)


※注記

※ITEIL 当図面は竣工時出来形図面の形状寸法に基づき作成している。 既設給電ピットの蓋はケーブルピットを通すため、別途クレーン製作工事にて取替とする。 FEP管設置位置はクレーン製作工事と要調整、確認すること。


平面図

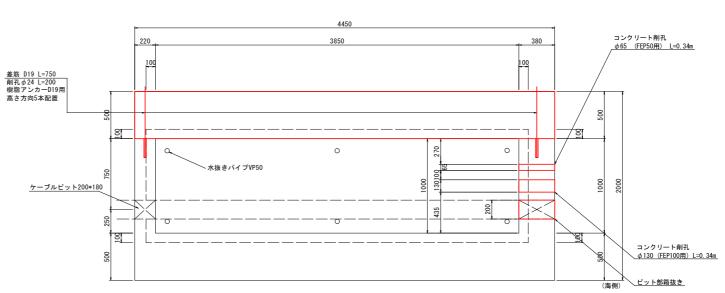

断面図

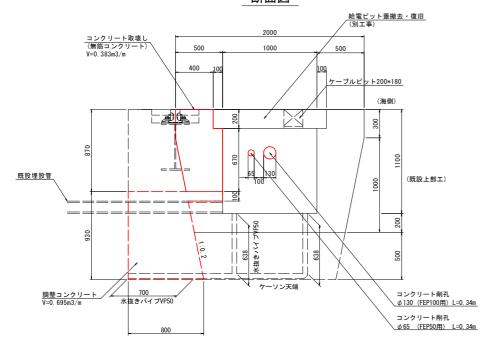

側面図

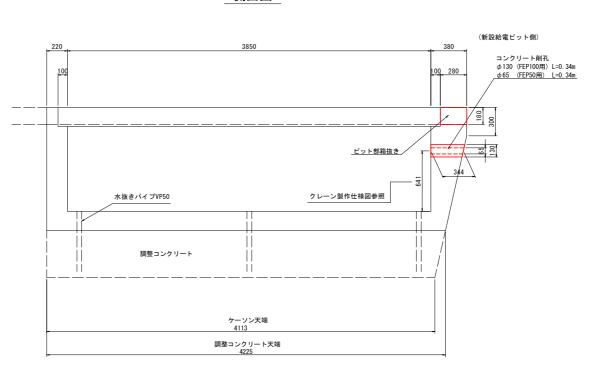


当初発注図面


ヨ彻光	注凶即							
工事名	R 7 徳土 徳島小松島港(赤石地区) 小・和田津開 クレーン基礎設置工事							
路線名等	徳島小	德島小松島港 (赤石地区)						
工事箇所	小村	公島市和田津	開町					
図面名	給電t	ピット構造図	(1)					
縮尺	図示	図面番号	15	/	46			
会社名								
事業者名	徳島県東	部県土整備局	<徳島	>				


給電ピット構造図(2)

(新設部)

※注記 既設給電ピットの蓋はケーブルピットを通すため、別途クレーン製作工事にて取替とする。 給電ビットとピット部レール基礎は一体的に施工すること。 FEP管設置位置はクレーン製作工事と要調整、確認すること。

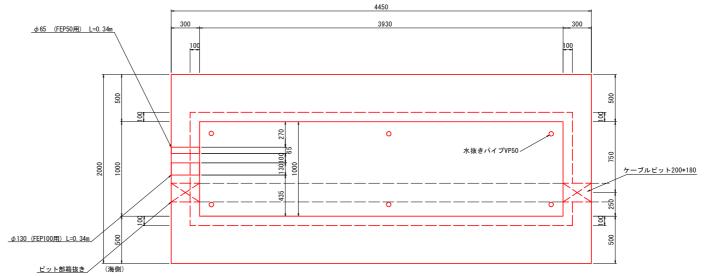

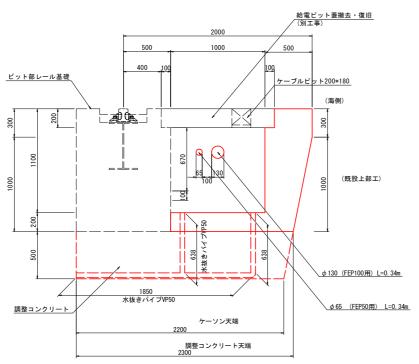

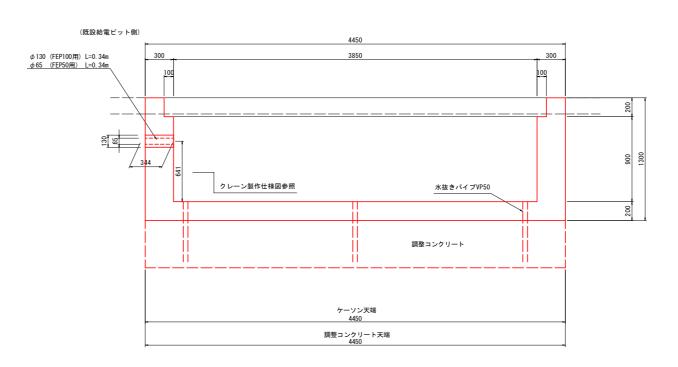


当初発	注図面								
工事名		R 7 徳土 徳島小松島港(赤石地区) 小・和田津開 クレーン基礎設置工事							
路線名等	徳島小	松島港(赤石	地区)						
工事箇所	小粒	公島市和田津	開町						
図面名	給電比	『ット構造図	(2)						
縮尺	図示	図面番号	16	/	46				
会社名									
事業者名	徳島県東	部県土整備局	3<徳島	>					

ピット部レール基礎構造図


S=1/50


(新設部) (既設部)

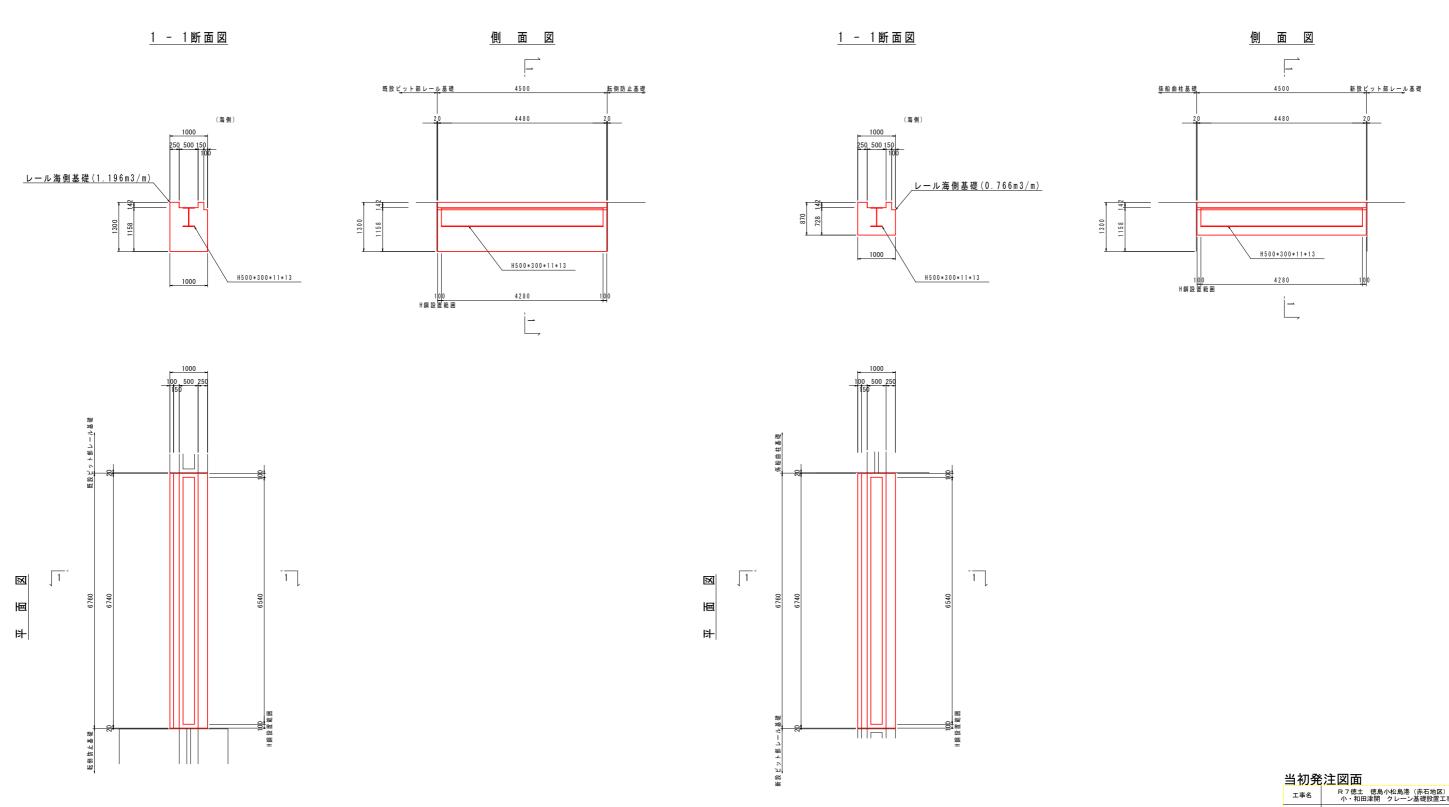

T-7-1	小・和田津開 クレーン基礎設置工事
路線名等	德島小松島港 (赤石地区)
工事箇所	小松島市和田津開町
図面名	ピット部レール基礎構造図

エチ回バ	·1-\A\\\\\\\\\\\\\\\\\\\\\\\\\\\\\\\\\\\								
図面名	ピット部レール基礎構造図								
縮尺	図示	図面番号	17	/	46				
会社名									
事業者名	徳島県東	部県土整備局	<徳島	;>					

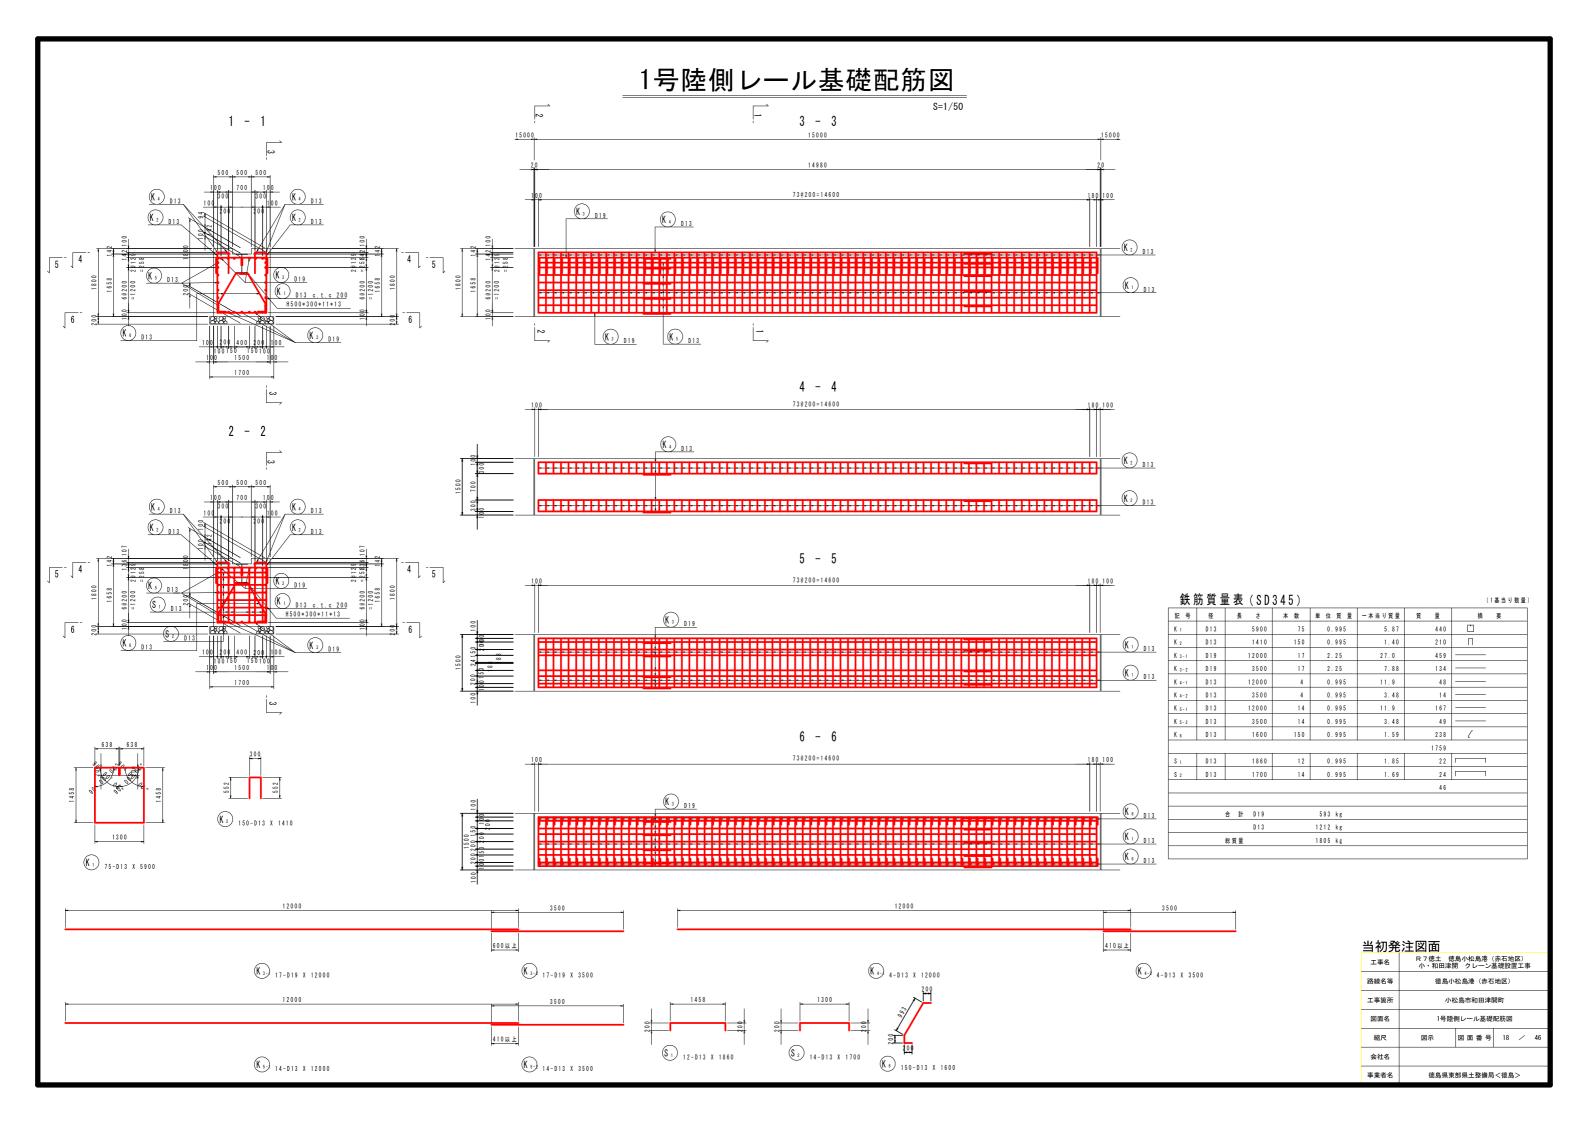

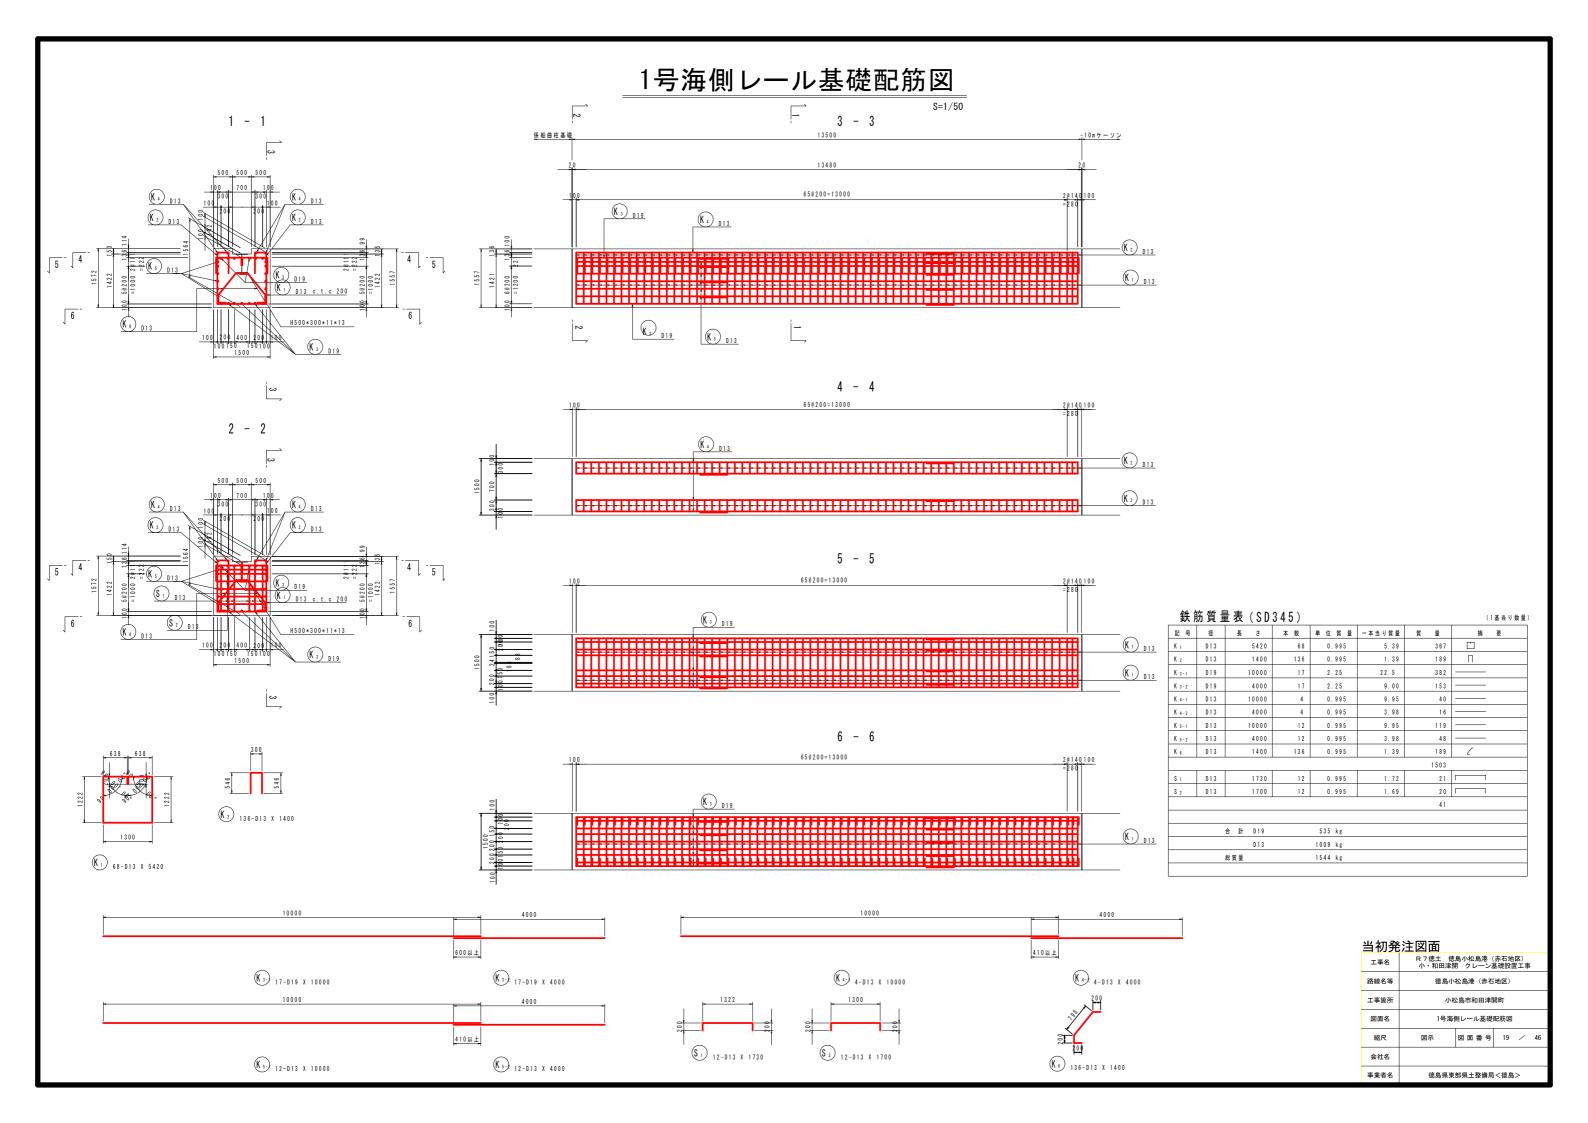

2号海側レール基礎配筋図 3 - 3 1 - 1 1号レール基礎 (K 3) D19 (K₄) D13 -(K₂) _{D13} 5- 4 4 - 5 (K 1) D13 K 1 D13 c.t.c 200 6 H500*300*11*13 (K₃) D19 (K 5) D13 (K₃) D19 4 - 4 32@200=6400 2 - 2 (K₄) D13 - (K 2) D13 5 - 5 5- 4 4 -5 32@200=6400 6 H500*300*11*13 (K 1) D13 (K 1) D13 6 - 6 32@200=6400 (K₂) 136-D13 X 1400 (K 1) D13 K 1 68-D13 X 5420 (K₃) 17-D19 X 10000 (K 4) 4-D13 X 10000 (S₁) 12-D13 X 1730 S₂ 12-D13 X 1700 (K 6) 136-D13 X 1400 K₅ 12-D13 X 10000


鉄筋質量表 (SD345)

(1基当り数量

記号	径	長	ż	本类	t t	単 位	質量	一本当り	質量	質	量		摘	要
K 1	D13		5420		3 4	0.	995		5.39		183			
(₂	D 1 3		1400		68	0.	995	1	. 39		95	П		
(3	D19		6540		17	2.	25	14	1.72		250		_	
(4	D13		6540		4	0.	995	(6.51		2 6		_	
(5	D13		6540		12	0.	995	(5.51		78			
(₆	D13		1400		68	0.	995	1	. 39		95	-		
											727			
3 1	D13		1730		12	0.	995	1	. 72		2 1		\neg	-
S 2	D 1 3		1700		12	0.	995	1	. 69		20		\neg	
											41			
		슴 왉	D 19			250	kg							
			D 1 3			518	k g							
		総質量				768	kg							


当初発注図面


当初発汪凶面									
工事名	R 7 徳土 徳島小松島港(赤石地区) 小・和田津開 クレーン基礎設置工事								
路線名等	徳島小	松島港(赤石	地区)						
工事箇所	小札	公島市和田津原	開町						
図面名	2号海(則レール基礎	配筋図						
縮尺	図示	図面番号	20	/	46				
会社名									
事業者名	徳島県東	部県土整備局	<徳島	i>					

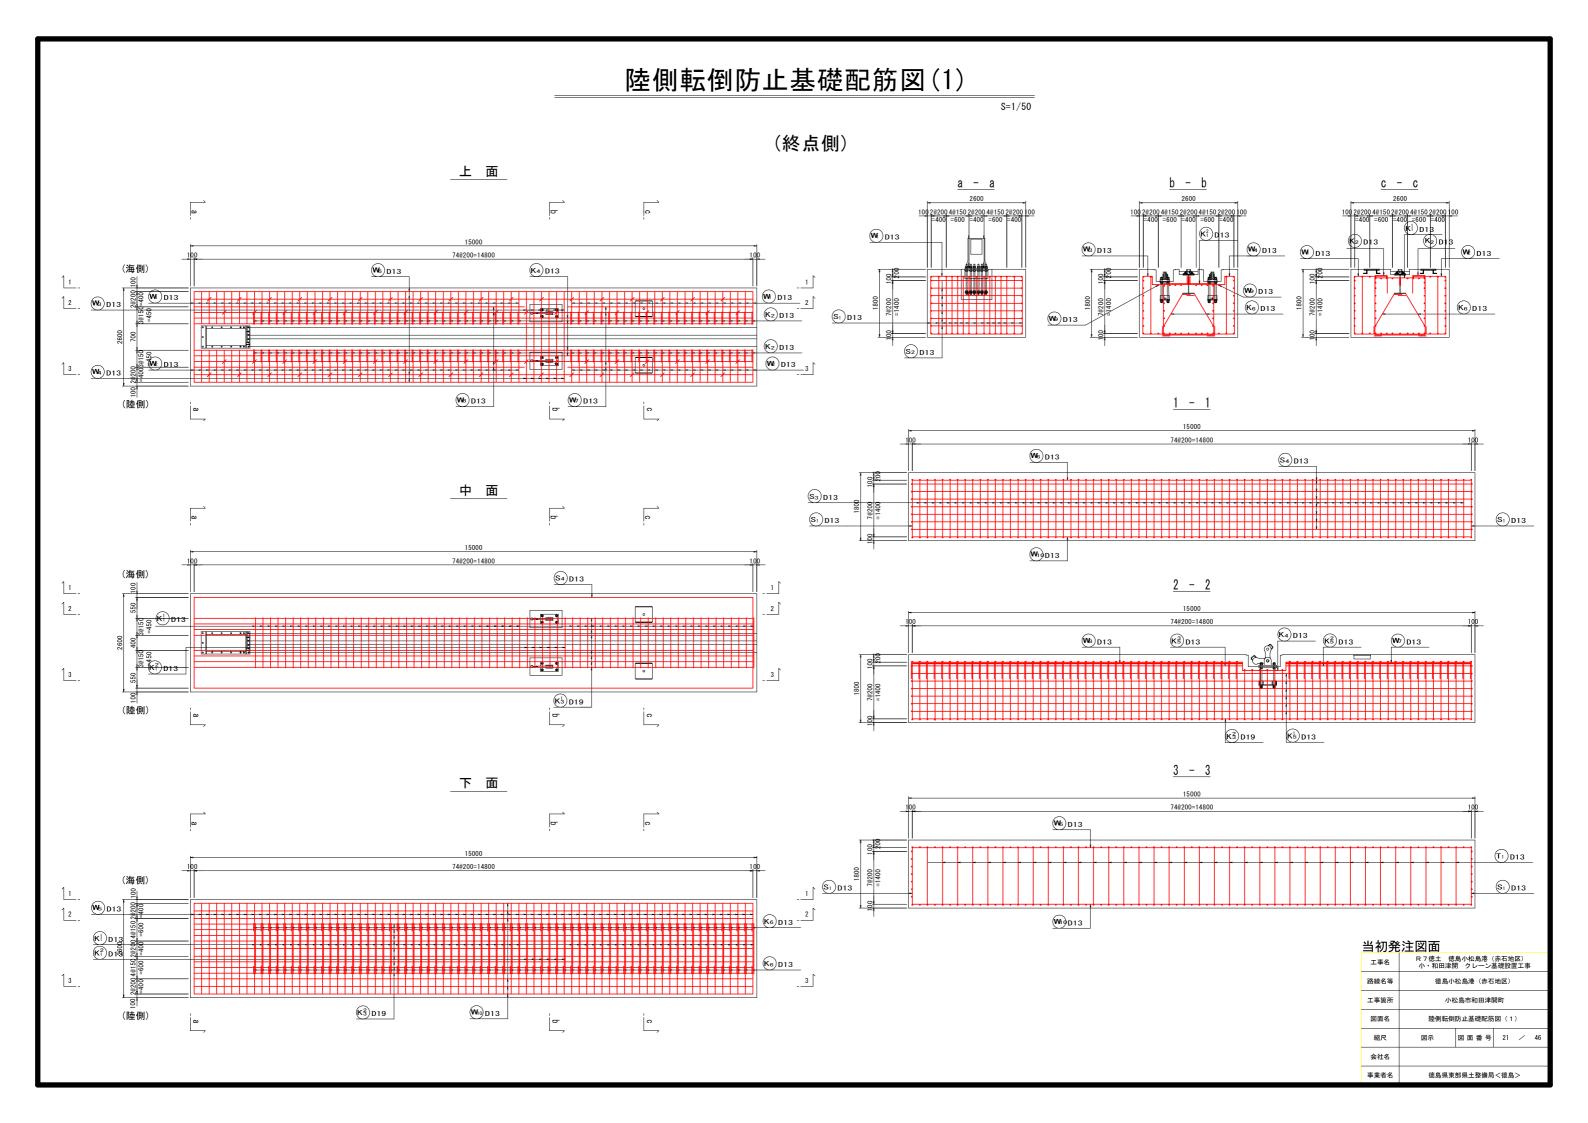

陸側転倒防止基礎配筋図(2)


S=1/50

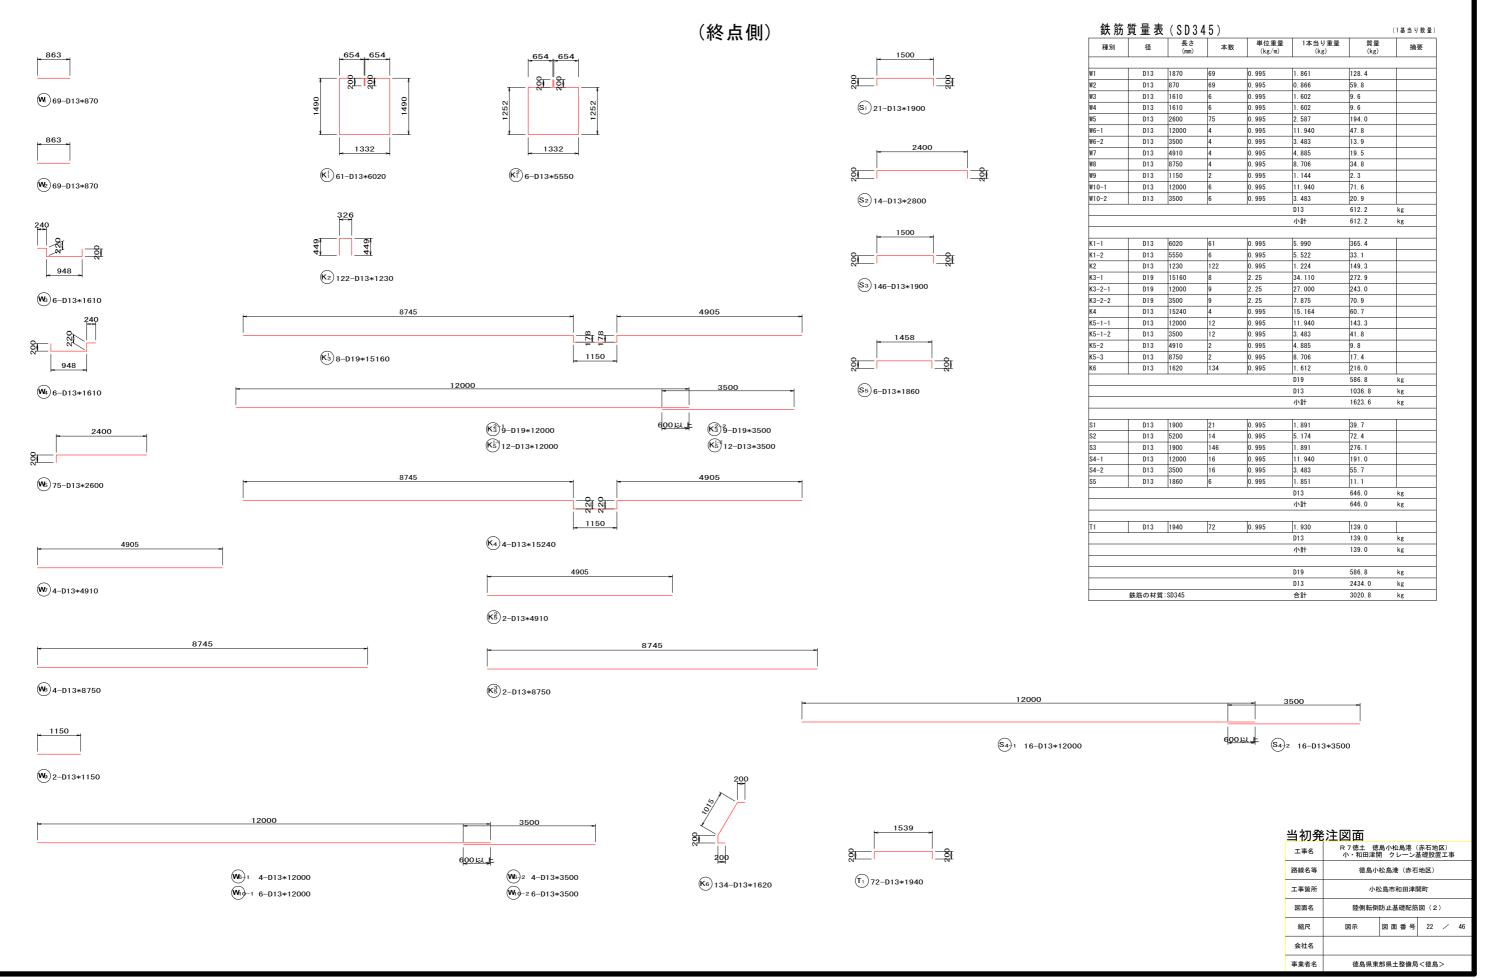

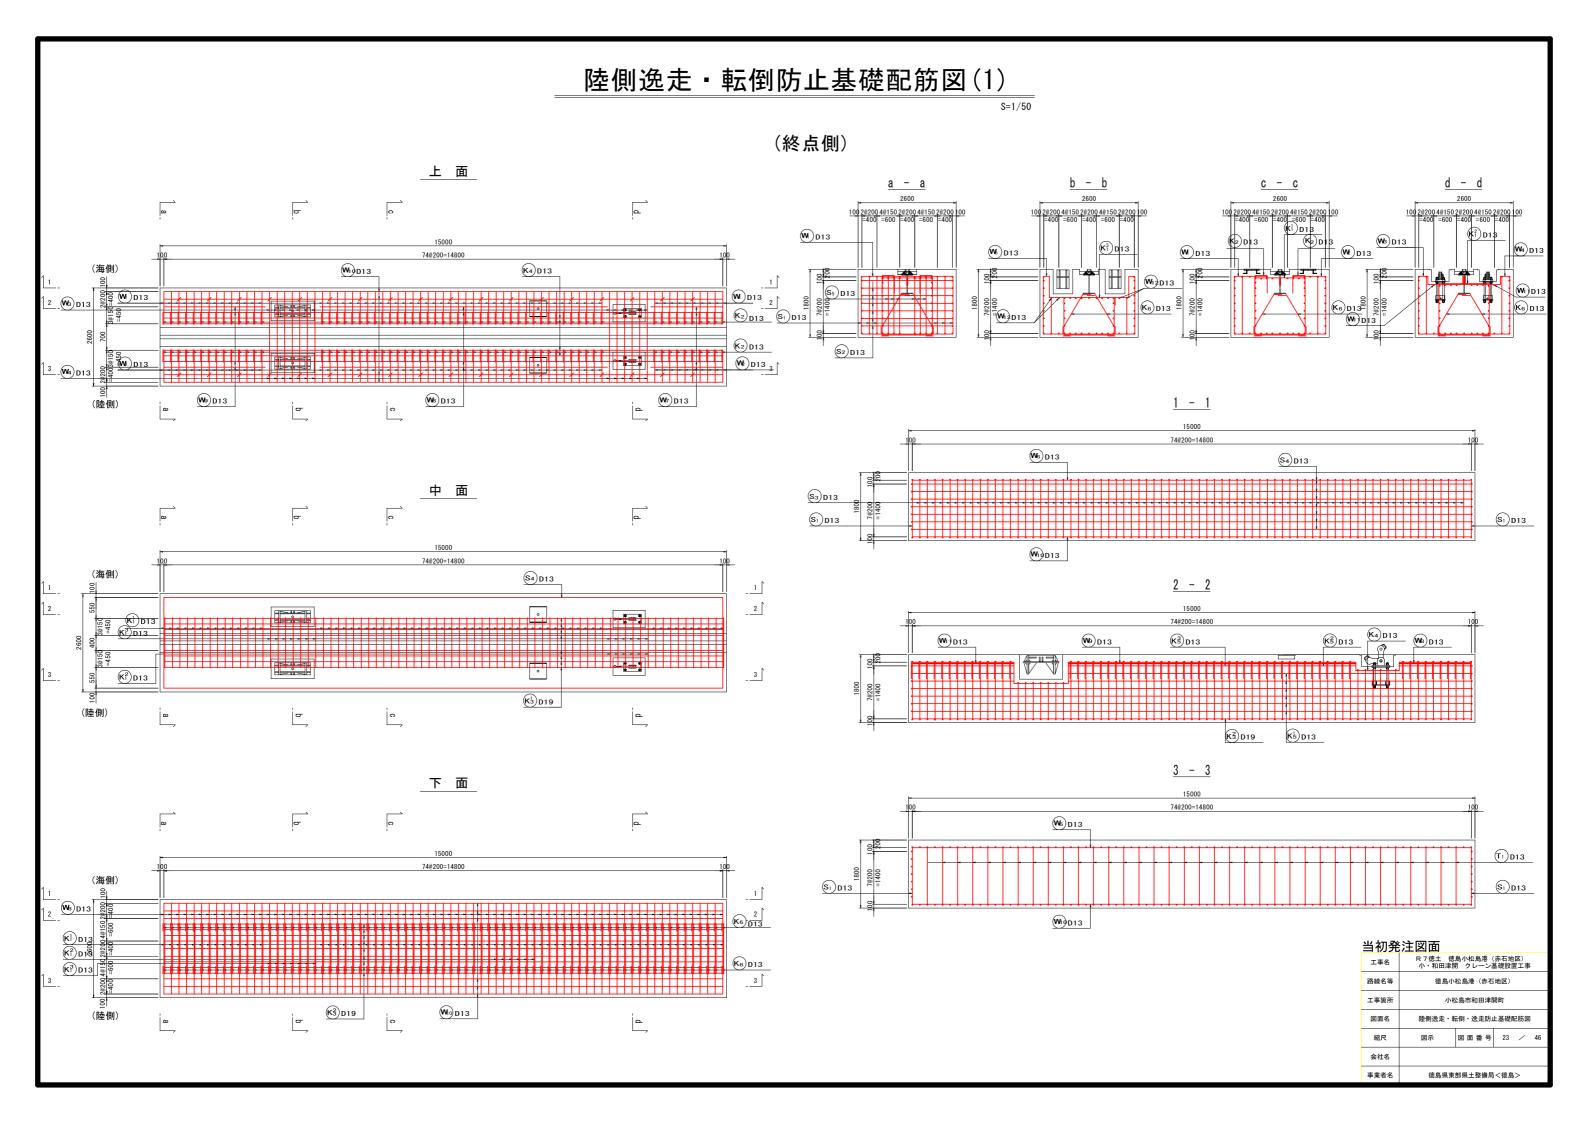

陸側逸走・転倒防止基礎配筋図(2)


S=1/50

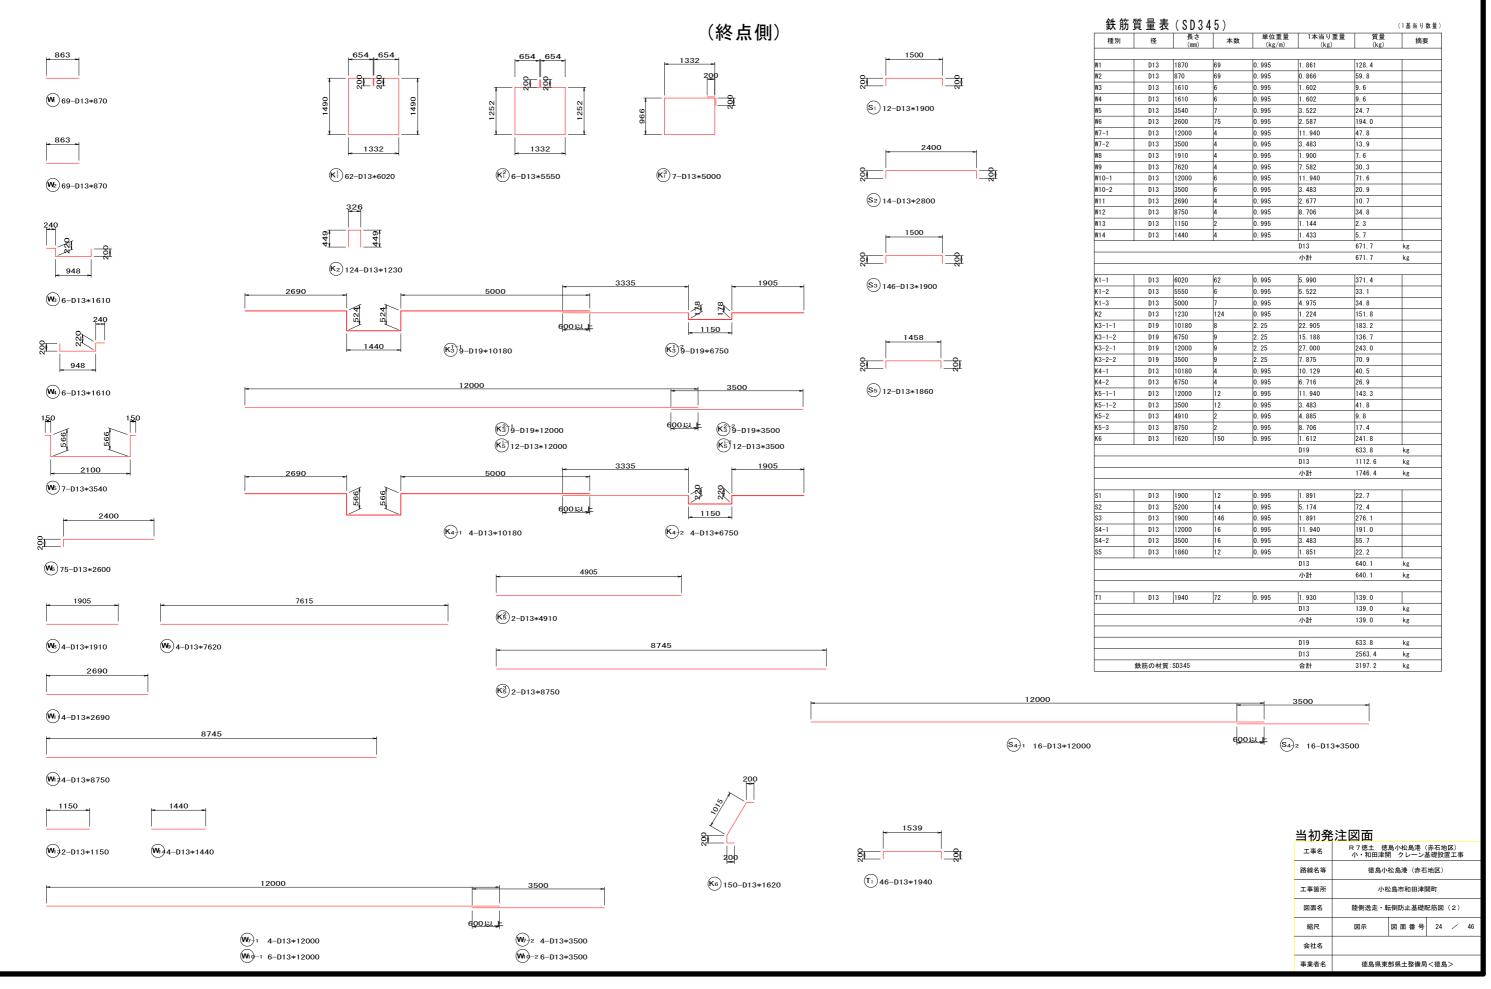



陸側転倒防止基礎配筋図(1)


S=1/50


(起点側)

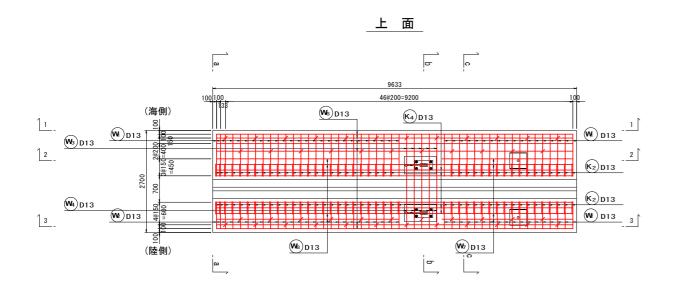


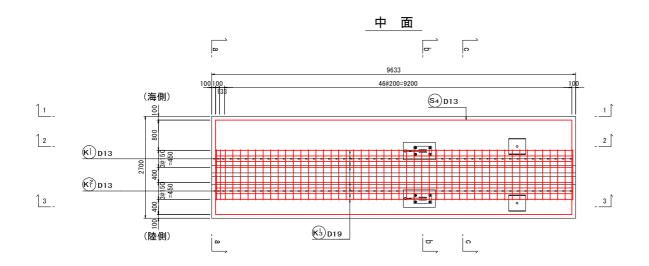

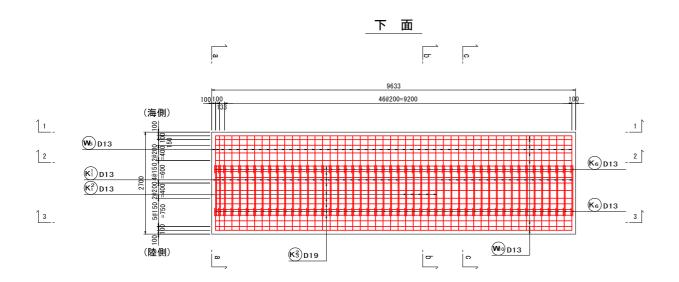

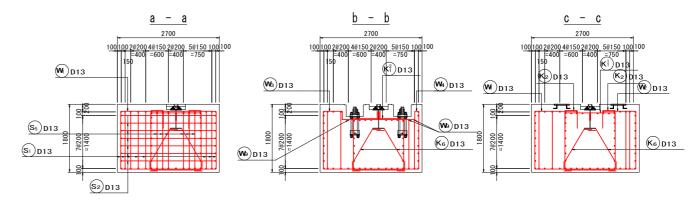

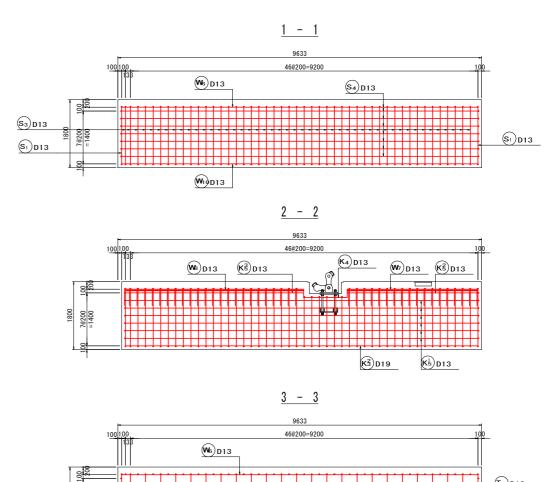


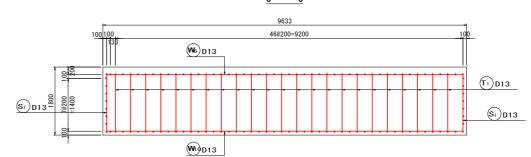

当初発注図面										
エ事名 R 7 徳土 徳島小松島港(赤石地区) 小・和田津開 クレーン基礎設置工事										
路線名等	徳島小	松島港(赤石	地区)							
工事箇所	小村	公島市和田津原	罰町							
図面名	陸側転倒	防止基礎配筋	図(1)						
縮尺	図示	図面番号	25	/	46					
会社名										
事業者名	徳島県東	部県土整備局	<徳島	>						

陸側転倒防止基礎配筋図(2)

S=1/50

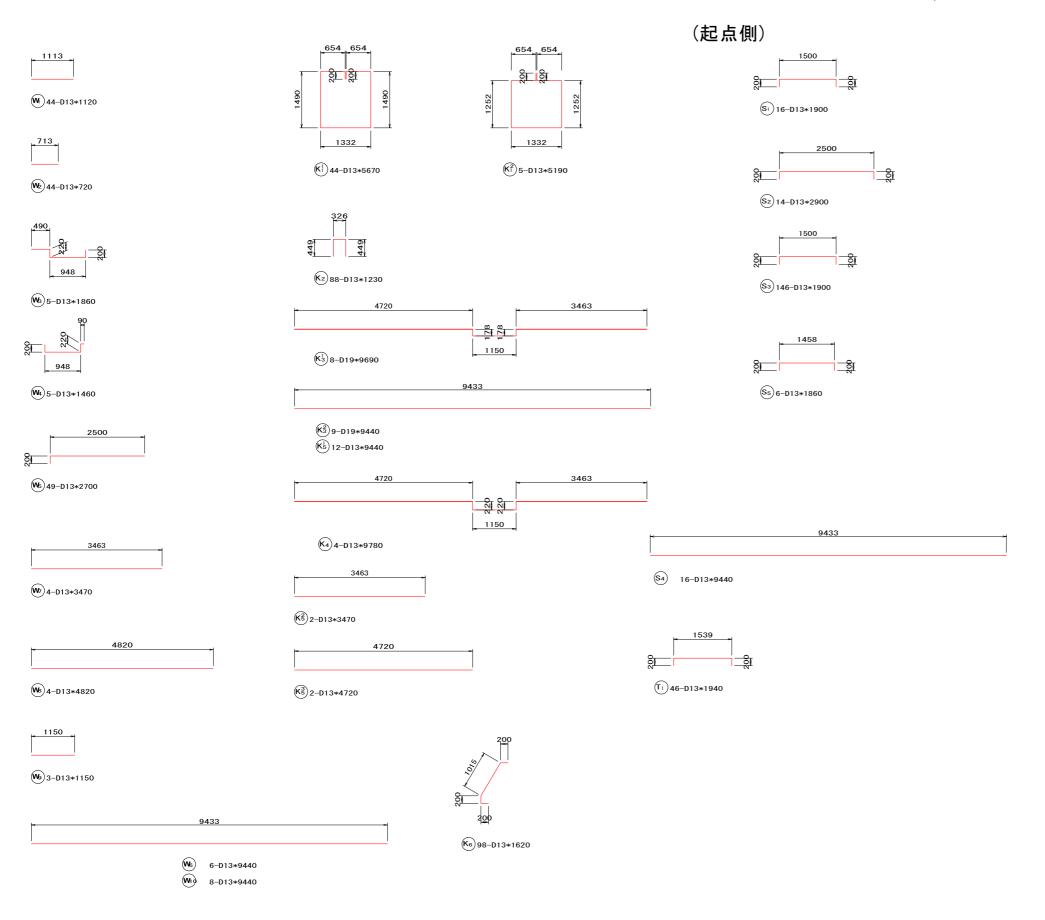

種別	径	長さ (mm)	本数	単位重量 (kg/m)	1本当り重量 (kg)	質量 (kg)	摘要
		_		_			
11	D13	1120	44	0. 995	1. 114	49. 0	
12	D13	720	44	0. 995	0. 716	31. 5	
13	D13	1860	5	0. 995	1. 851	9. 3	
4	D13	1460	5	0. 995	1. 453	7. 3	
5	D13	2700	49	0. 995	2. 687	131. 7	
6	D13	9440	6	0. 995	9. 393	56. 4	
7	D13	3470	4	0. 995	3. 453	13. 8	
8	D13	4820	4	0. 995	4. 796	19. 2	
9	D13	1150	3	0. 995	1. 144	3. 4	
10	D13	9440	8	0. 995	9. 393	75. 1	
		•	•	•	D13	396. 7	kg
					小計	396. 7	kg
1-1	D13	5670	44	0. 995	5. 642	248. 2	
1-2	D13	5190	5	0. 995	5. 164	25. 8	
2	D13	1230	88	0. 995	1. 224	107. 7	
3-1	D19	9690	8	2. 25	21. 803	174. 4	
3-2	D19	9440	9	2. 25	21. 240	191. 2	
4	D13	9780	4	0. 995	9. 731	38. 9	
5-1	D13	9440	12	0. 995	9. 393	112. 7	
5-2	D13	3470	2	0. 995	3. 453	6. 9	
5-3	D13	4720	2	0. 995	4. 696	9. 4	
6	D13	1620	98	0. 995	1. 612	158. 0	
	5.0	1.020	100	0.000	D19	365. 6	kg
					D13	707. 6	kg
					小計	1073. 2	kg
					והיני	1073. 2	ng
1	D12	1900	16	0.005	1. 891	20. 2	
2	D13		14	0. 995		30. 3	
	D13	2900	1	0. 995	2. 886	40. 4	
3	D13	1900	146	0. 995	1. 891	276. 1	
4	D13	9440	16	0. 995	9. 393	150. 3	
5	D13	1860	46	0. 995	1. 851	85. 1	
					D13	582. 2	kg
					小計	582. 2	kg
1	D13	1940	72	0. 995	1. 930	139. 0	
	1 013	1 340	1'4	0. 000	D13	139. 0	ka .
						139. 0	kg
					小計	139.0	kg

当初発注図面

D13


合計

鉄筋の材質:SD345

1825. 5


2191.1

	注凶囬			_			
工事名	R 7 徳土 徳島小松島港 (赤石地区) 小・和田津開 クレーン基礎設置工事						
路線名等	徳島小	德島小松島港 (赤石地区)					
工事箇所	小松島市和田津開町						
図面名	陸側転倒	陸側転倒防止基礎配筋図(2)					
縮尺	図示	図面番号	26 / 4	6			
会社名							
事業者名	徳島県東部県土整備局<徳島>						

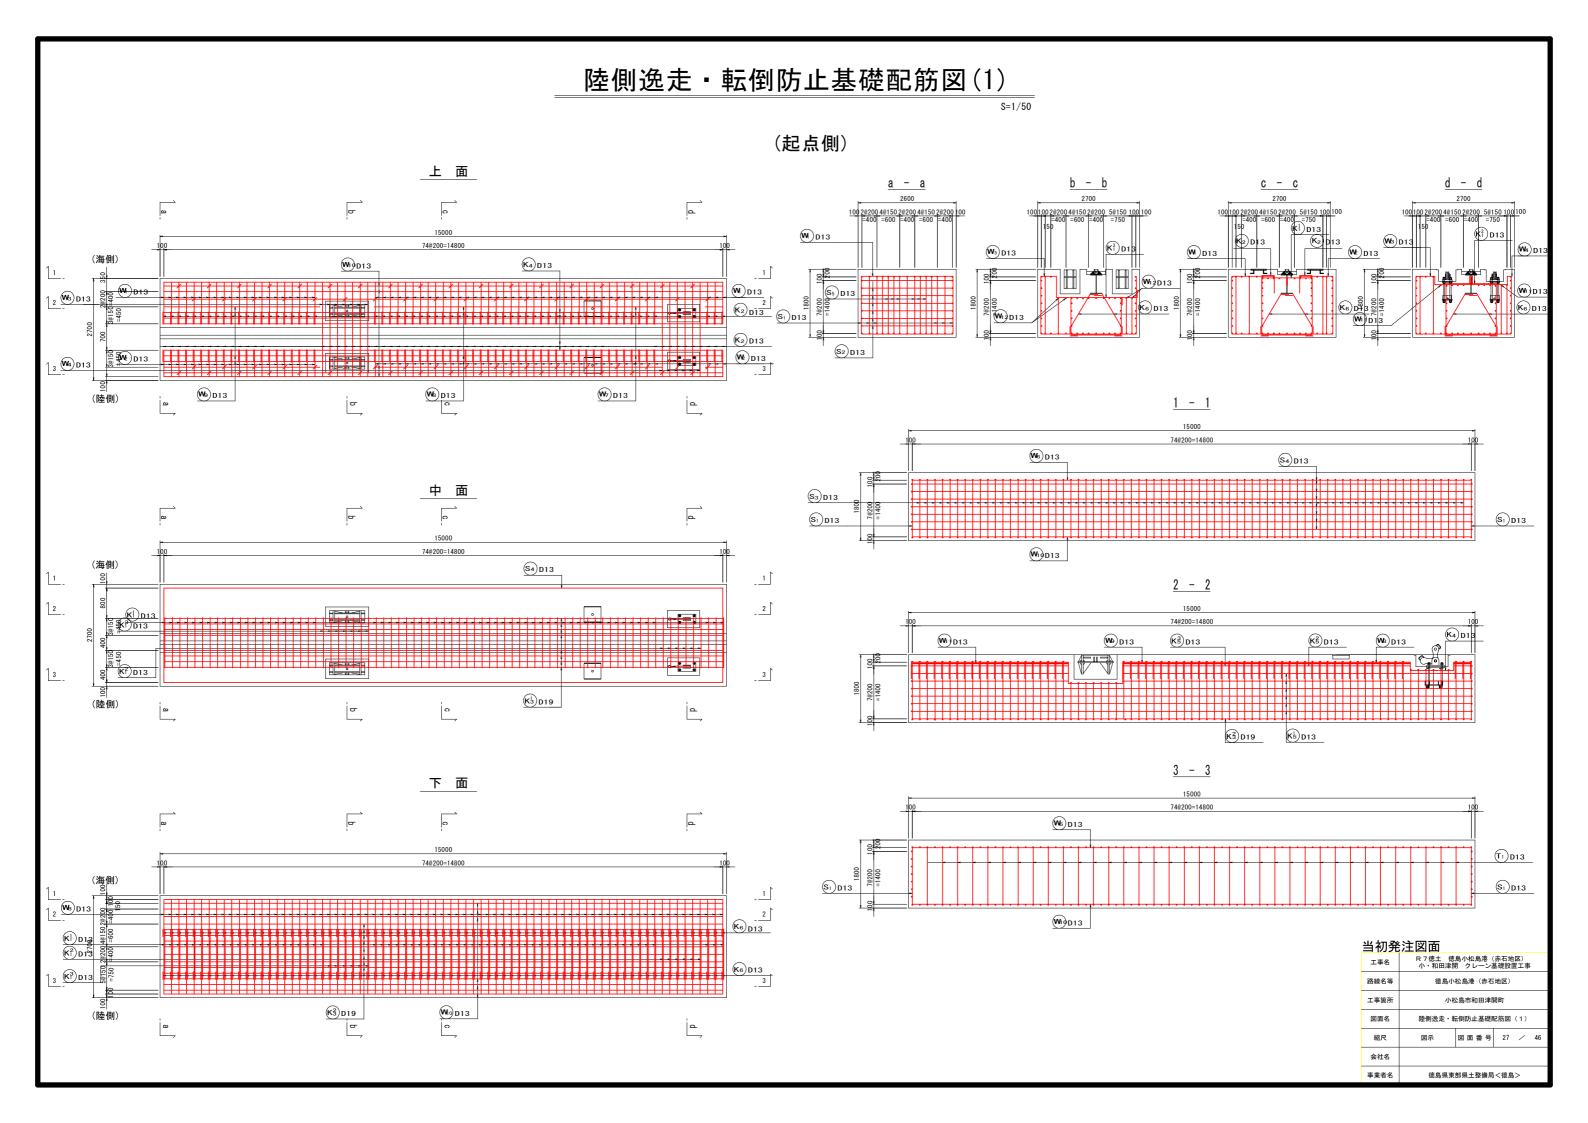

陸側逸走・転倒防止基礎配筋図(2)


S=1/50

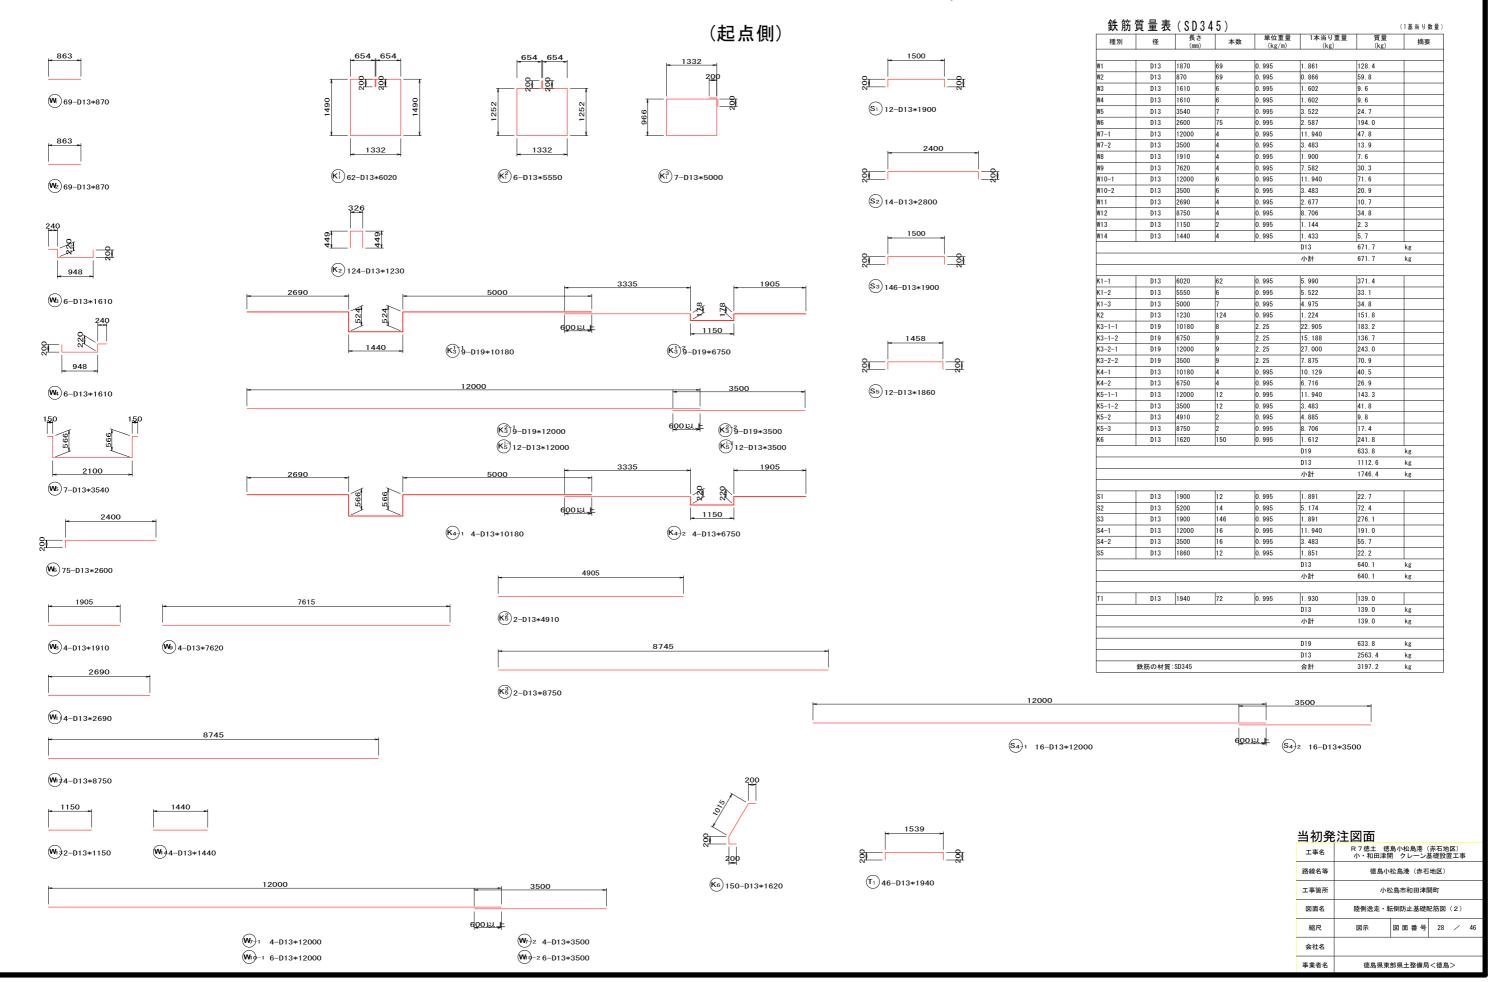

海側転倒防止基礎配筋図(1)


S=1/50

(終点側)

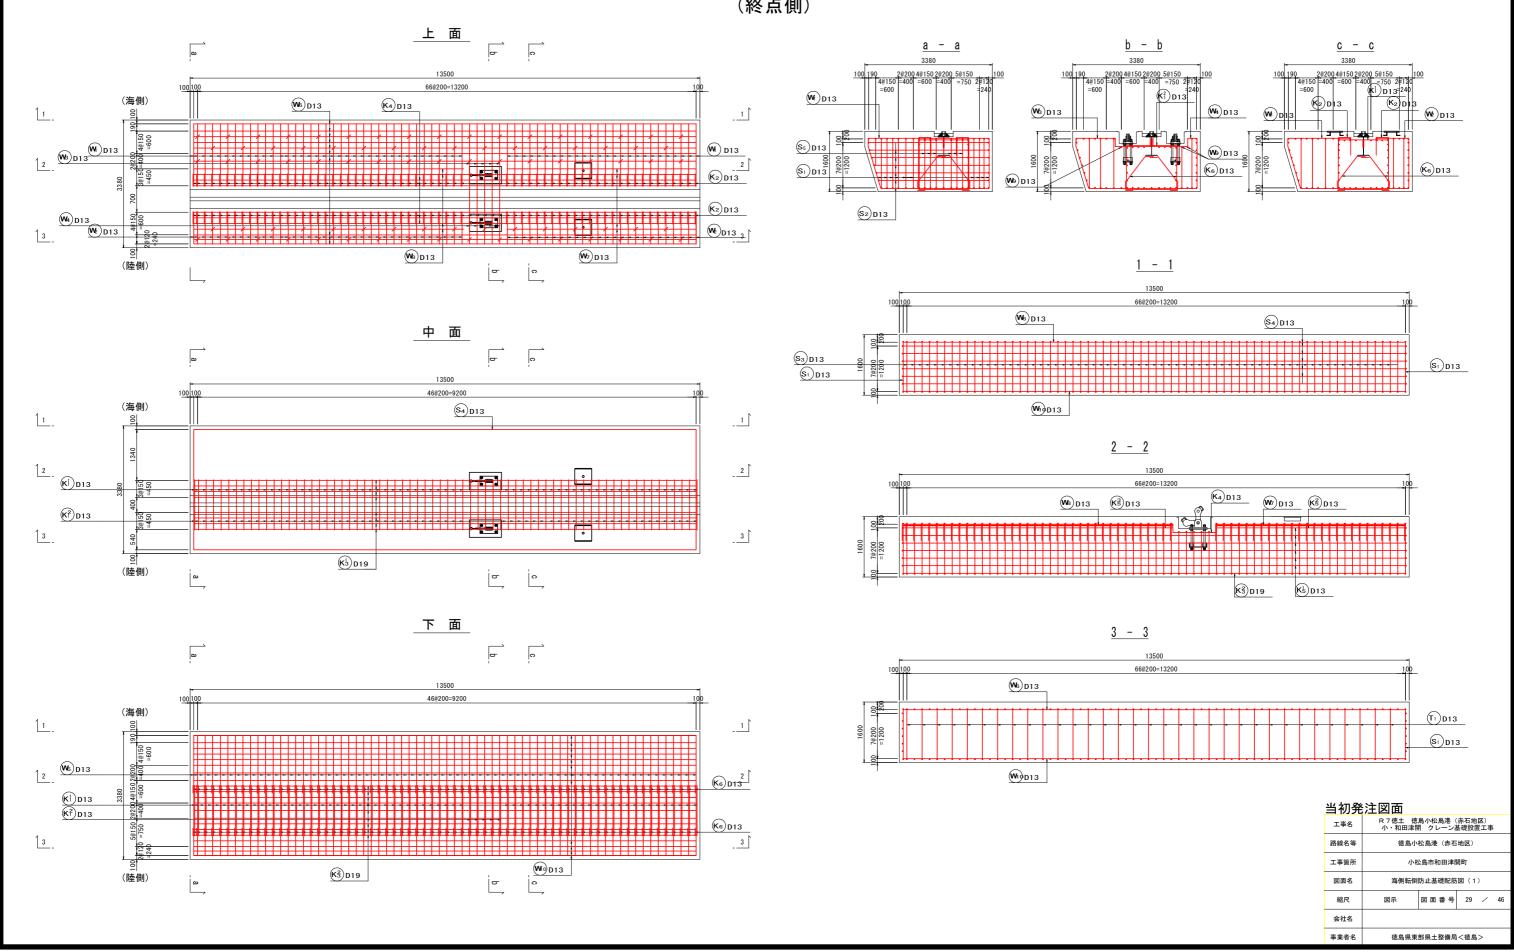

海側転倒防止基礎配筋図(2)

S=1/50

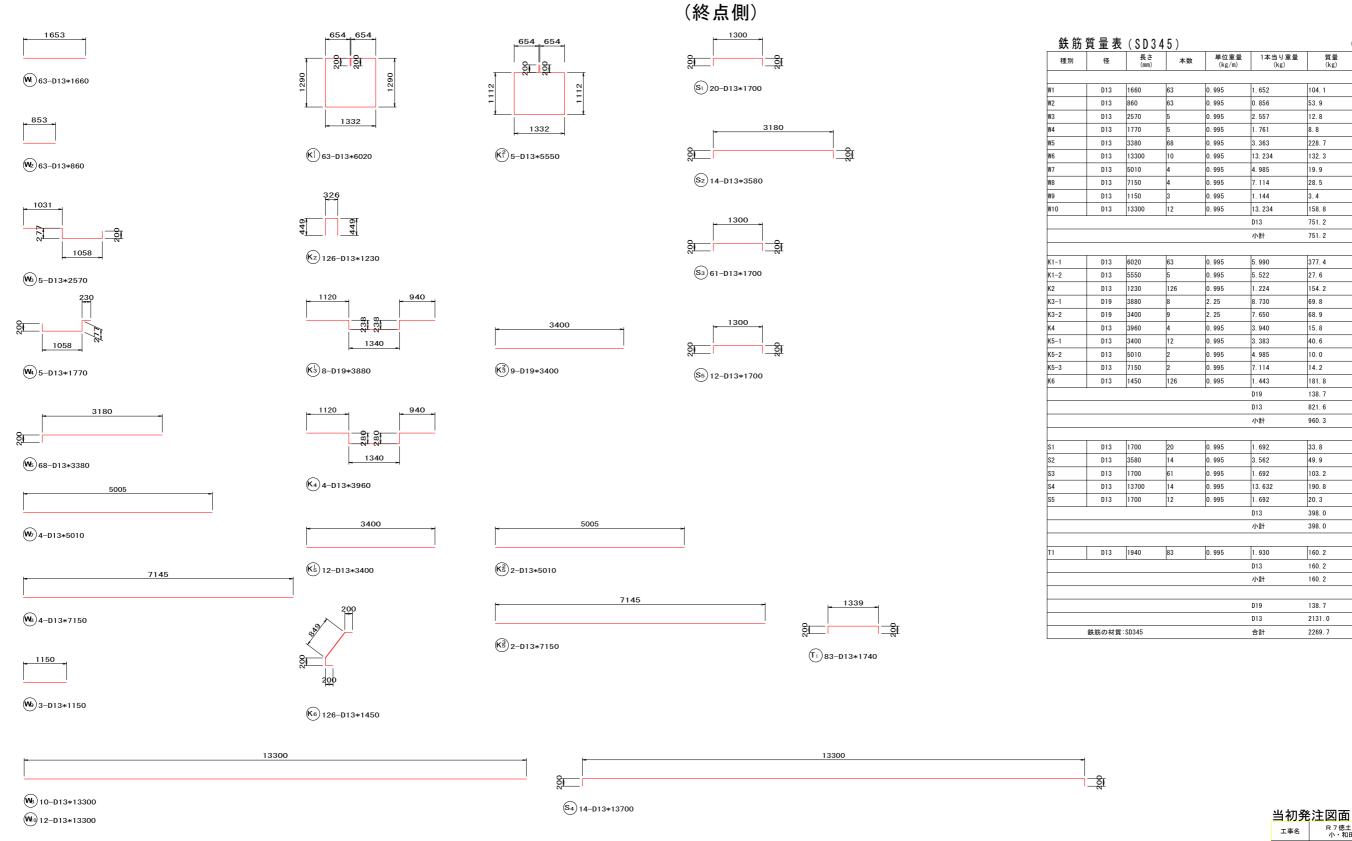


工事名	R 7 徳土 徳島小松島港(赤石地区) 小・和田津開 クレーン基礎設置工事						
路線名等	德島小松島港 (赤石地区)						
工事箇所	小松島市和田津開町						
図面名	海側転倒防止基礎配筋図(2)						
縮尺	図示	図面番号	30 /	46			
会社名							
事業者名	徳島県東	部県土整備局	i<徳島>				


kg

(1基当り数量)

摘要

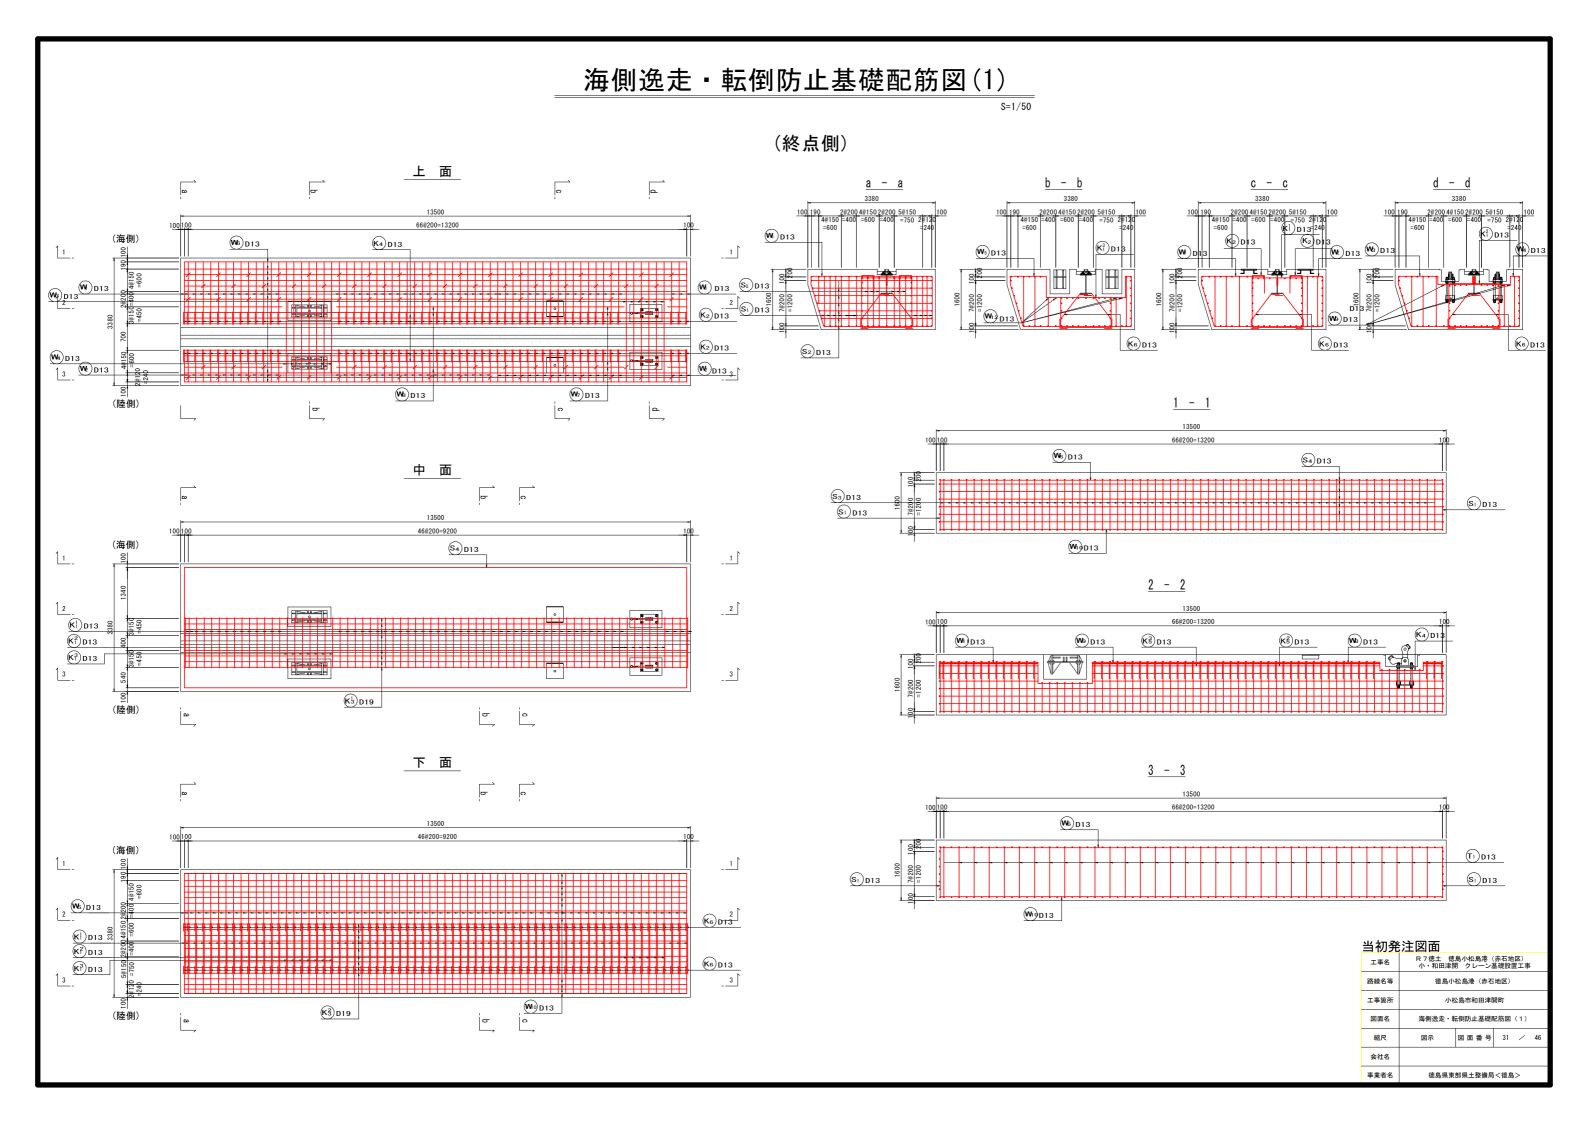

海側逸走•転倒防止基礎配筋図(2)

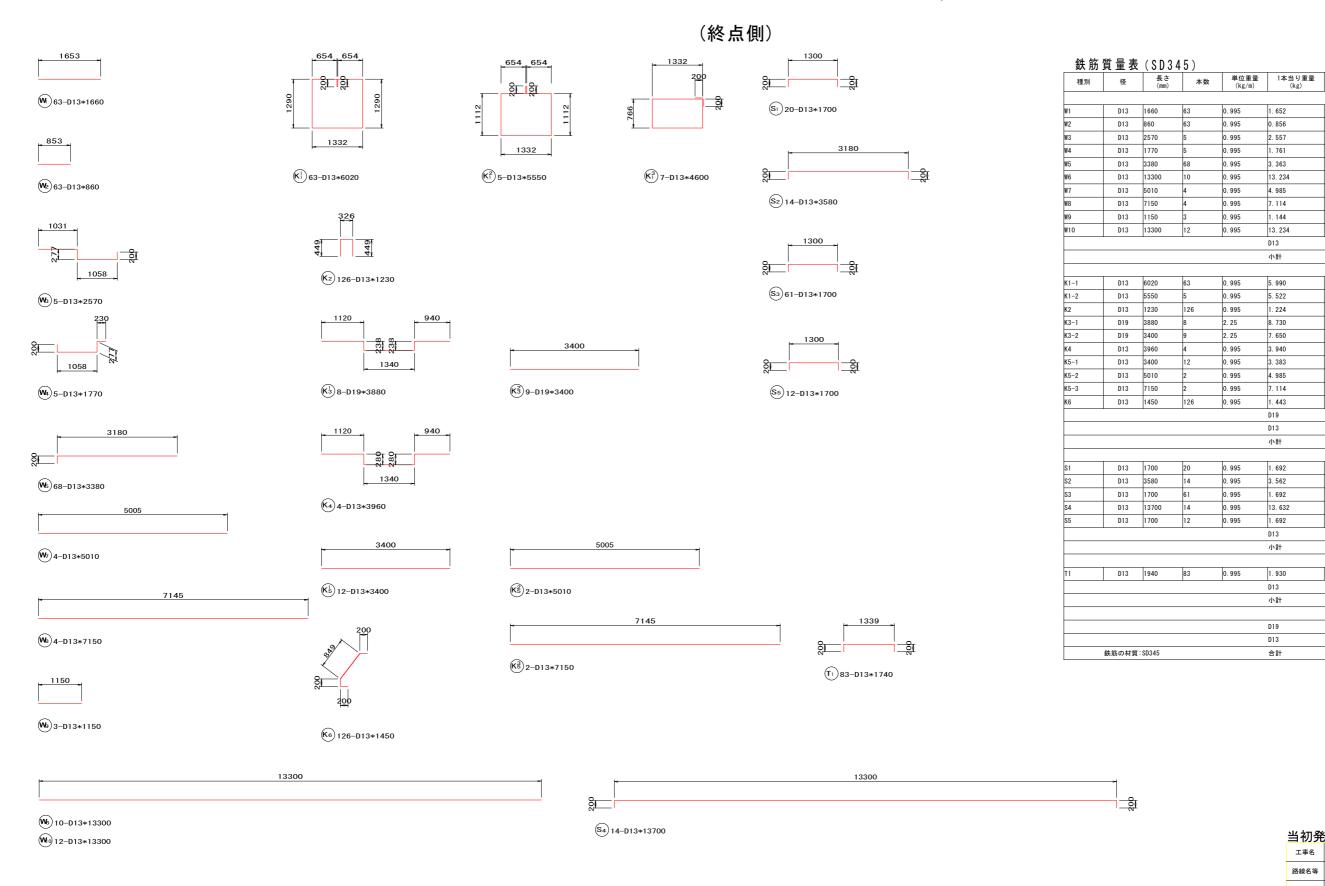

当初発注図面

工事名	R 7 徳土 徳島小松島港(赤石地区) 小・和田津開 クレーン基礎設置工事								
路線名等	德島小松島港 (赤石地区)								
工事箇所	小松島市和田津開町								
図面名	海側逸走・転倒防止基礎配筋図 (2)								
縮尺	図示 図面番号 32 / 46								
会社名									
事業者名	徳島県東部県土整備局<徳島>								

(1基当り数量)

摘要

132.3

158.8 751.2

15. 8

138.7

821.6 960. 3

103. 2

20. 3 398.0

160. 2 160. 2

160.2

138.7

2131.0

0. 995

0. 995

0.995

0.995

0. 995

8. 730


D13

小計

3. 562


D19

D13

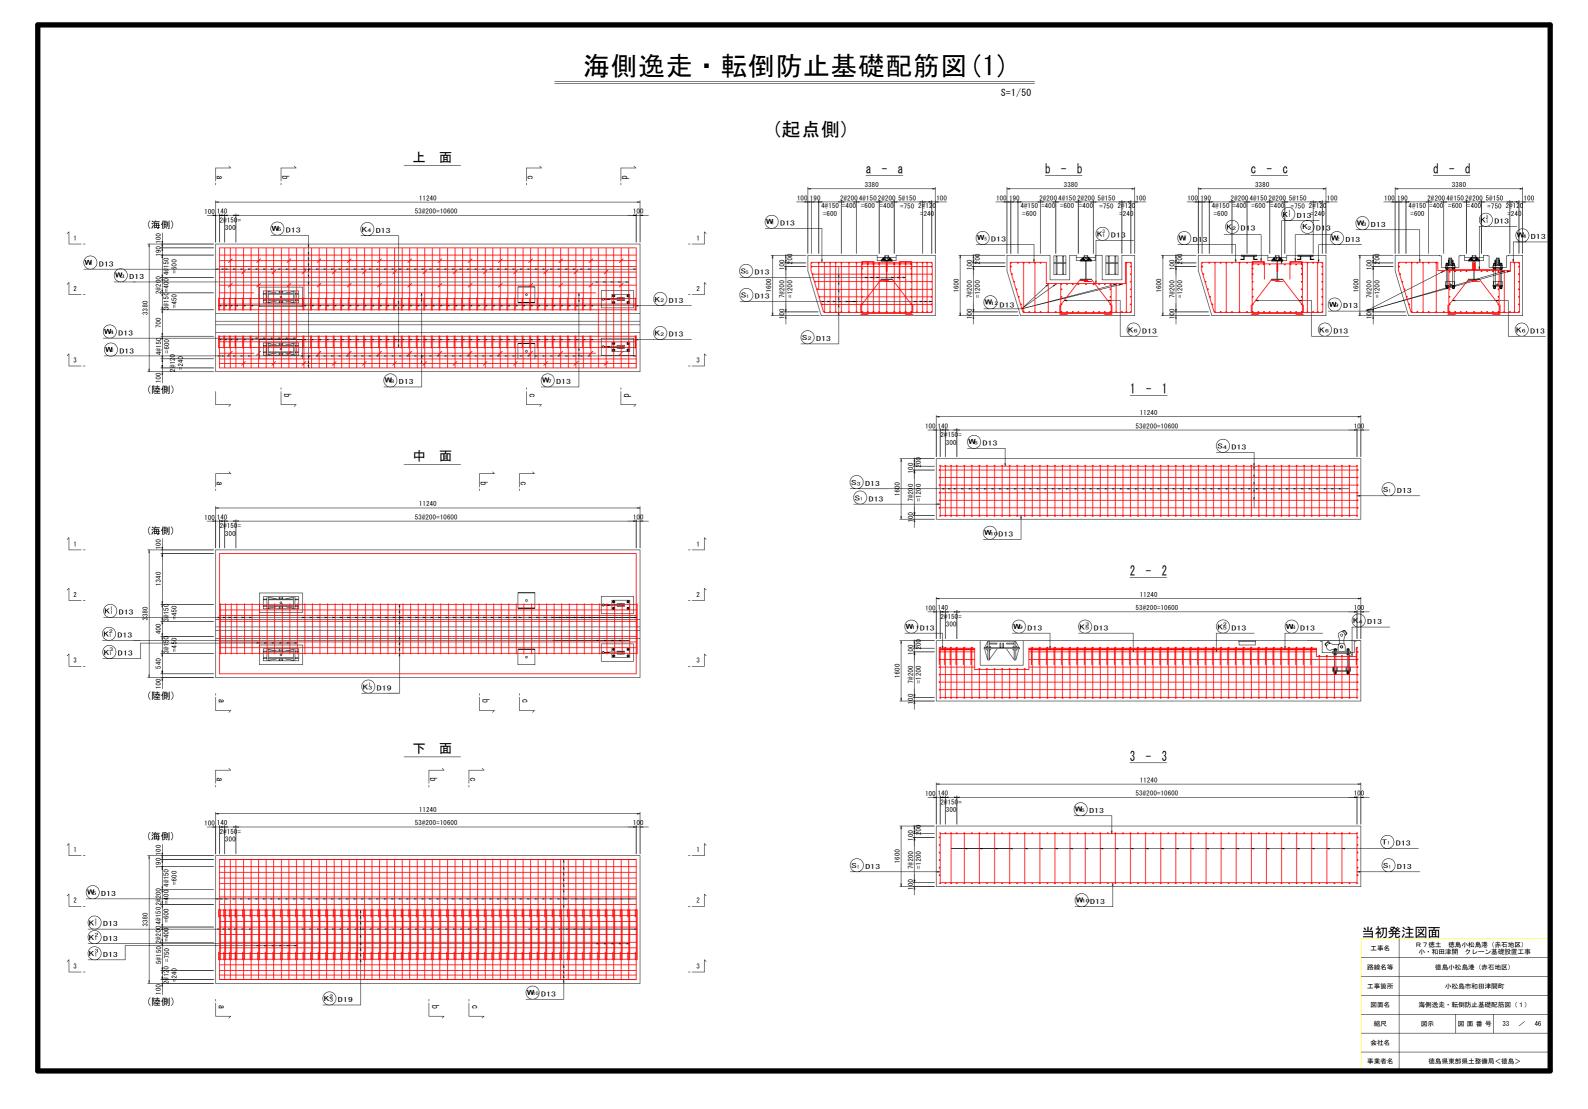

海側逸走•転倒防止基礎配筋図(2)

S=1/50

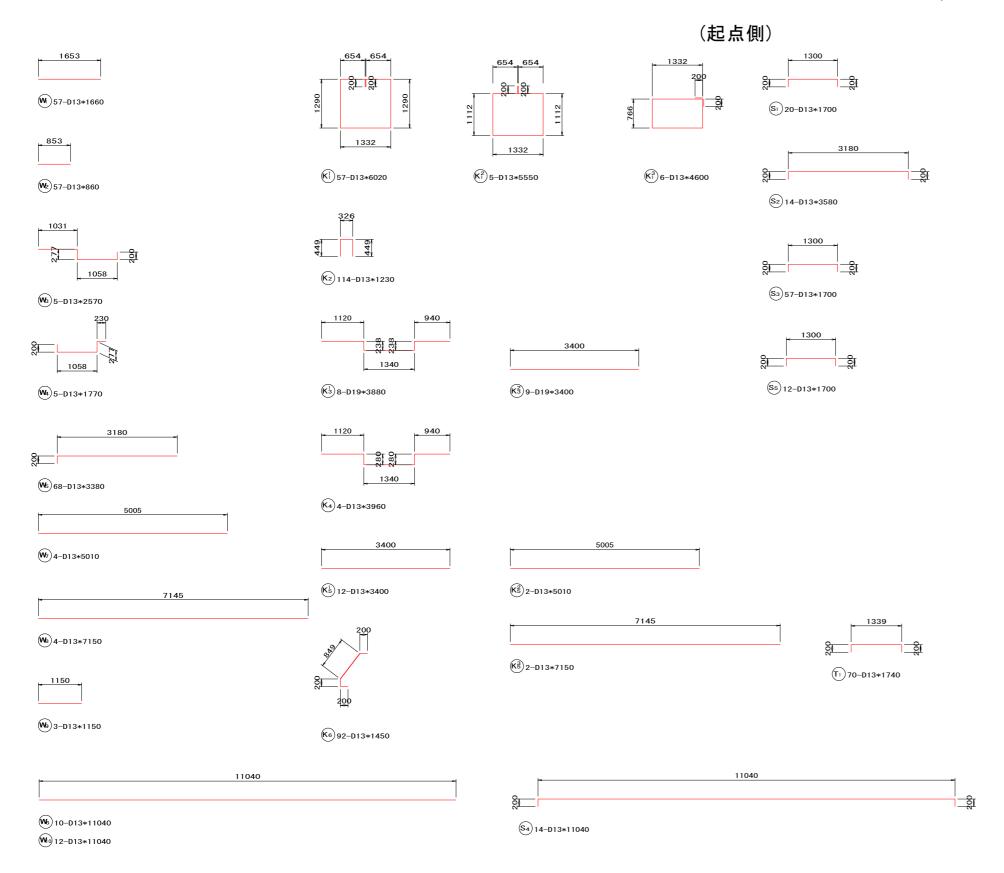

鉄筋	質	量 表	(SD	34	5)
ツヘ カカ	夂.	王 11	. (ט ט	U 4	<i>J</i>

(1	基	当	IJ	数	듚


业人 7/1	只主汉	(0 D 0 1	0 /				(·坐= / 从主
種別	径	長さ (mm)	本数	単位重量 (kg/m)	1本当り重量 (kg)	質量 (kg)	摘要
W1	D13	1660	57	0. 995	1. 652	94. 2	
W2	D13	860	57	0. 995	0. 856	48. 8	
W3	D13	2570	5	0. 995	2. 557	12. 8	
W4	D13	1770	5	0. 995	1. 761	8. 8	
W5	D13	3380	68	0. 995	3. 363	228. 7	
W6	D13	11040	10	0. 995	10. 985	109. 9	
W7	D13	5010	4	0. 995			
W8	D13		4		4. 985 7. 114	19. 9 28. 5	
		7150		0. 995			
W9	D13	1150	3	0. 995	1. 144	3. 4	
W10	D13	11040	12	0. 995	10. 985	131.8	
					D13	686. 8	kg .
					小計	686. 8	kg
		1		1	1	1	_
K1-1	D13	6020	57	0. 995	5. 990	341. 4	
K1-2	D13	5550	5	0. 995	5. 522	27. 6	
K1-3	D13	4600	6	0. 995	4. 577	27. 5	
K2	D13	1230	114	0. 995	1. 224	139.5	
K3-1	D19	3880	8	2. 25	8. 730	69. 8	
K3-2	D19	3400	9	2. 25	7. 650	68. 9	
K4	D13	3960	4	0. 995	3. 940	15. 8	
K5-1	D13	3400	12	0. 995	3. 383	40. 6	
K5-2	D13	5010	2	0. 995	4. 985	10. 0	
K5-3	D13	7150	2	0. 995	7. 114	14. 2	
K6	D13	1450	92	0. 995	1. 443	132. 8	
		•	•		D19	138. 7	kg
					D13	749.4	kg
					小計	888. 1	kg
S1	D13	1700	20	0. 995	1. 692	33. 8	
S2	D13	3580	14	0. 995	3. 562	49. 9	
S3	D13	1700	61	0. 995	1. 692	103. 2	
S4	D13	11040	14	0. 995	10. 985	153. 8	
S5	D13	1700	12	0. 995	1. 692	20. 3	
					D13	361.0	kg
					小計	361.0	kg
T1	D13	1940	83	0. 995	1. 930	160. 2	
			-		D13	160. 2	kg
					小計	160. 2	kg
					D19	138. 7	kg
					D13	1957. 4	kg
	鉄筋の材質:	SD345			合計	2096. 1	kg
	外別の何見・	00040			HI	2000.1	ns


当初発注図面


— 10000	八上四田							
工事名	R 7 徳土 徳島小松島港(赤石地区) 小・和田津開 クレーン基礎設置工事							
路線名等	德島小松島港 (赤石地区)							
工事箇所	小村	小松島市和田津開町						
図面名	海側逸走・車	海側逸走・転倒防止基礎配筋図(2)						
縮尺	図示	図面番号	34 / 46					
会社名								
事業者名	徳島県東	部県土整備局	3<徳島>					


ピット部レール基礎配筋図(1)


(新設部)

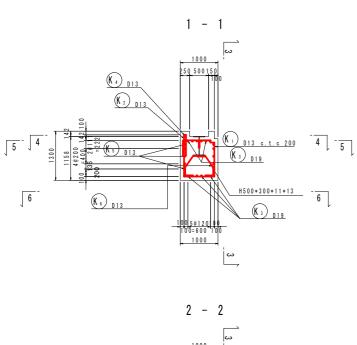


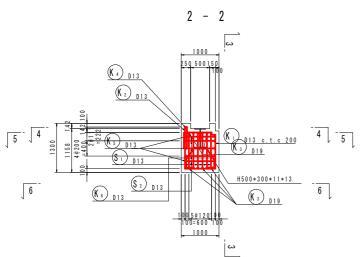

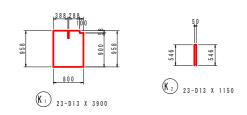


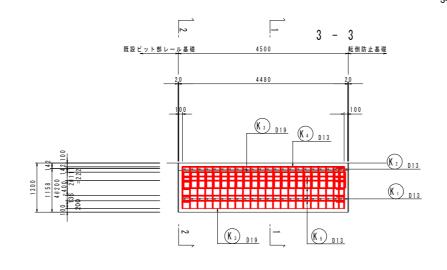


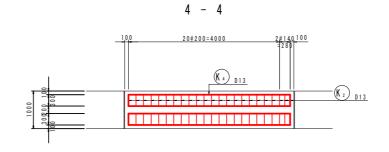

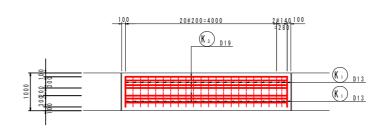

5 - 5

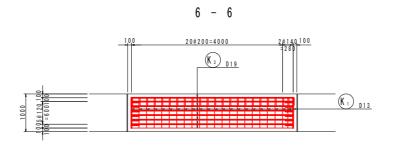

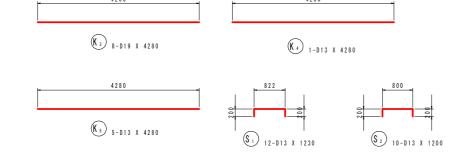



鉄 筋 質 量 表 (SD345)


	(墨	≞	ŋ	敪	重	
量			按	E	Ē		


	里衣()	S V 3 4 5)					(基当り数量
種別	径	長さ (mm)	本数	単位重量 (kg/m)	1本当り重量 (kg)	質量 (kg)	摘要
K1	D13	3900	23	0. 995	3. 881	89. 3	
K2	D13	1150	23	0. 995	1. 144	26. 3	
К3	D19	4280	8	2. 25	9. 630	77. 0	
K4	D13	4280	1	0. 995	4. 259	4. 3	
K5	D13	4280	5	0. 995	4. 259	21. 3	
K6	D13	1040	46	0. 995	1. 035	47. 6	
S1	D13	1230	12	0. 995	1. 224	14. 7	
S2	D13	1200	10	0. 995	1. 194	11.9	
					D19	77. 0	kg
					D13	215. 4	kg
					小計	292. 4	kg
					D19	77. 0	kg
					D13	215. 4	kg
	鉄筋の材質	SD345			슴計	292. 4	kg


当初発汪凶面									
工事名		R 7 徳土 徳島小松島港(赤石地区) 小・和田津開 クレーン基礎設置工事							
路線名等	徳島小	徳島小松島港 (赤石地区)							
工事箇所	小松島市和田津開町								
図面名	ピット部し	ピット部レール基礎配筋図(1)							
縮尺	図示	図面番号	35 /	46					
会社名									
事業者名	徳島県東	部県土整備局	3<徳島>						


ピット部レール基礎配筋図(2)


(既設部)

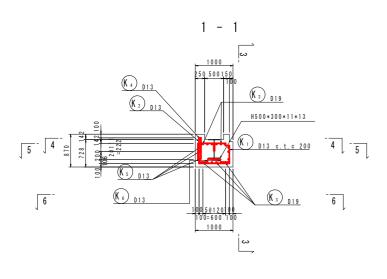


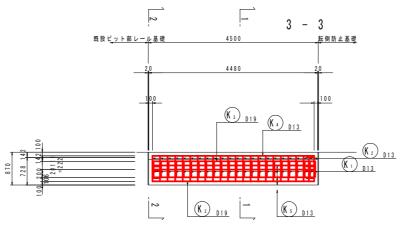

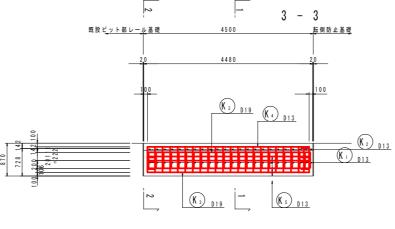


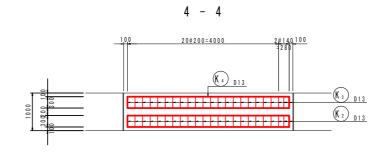


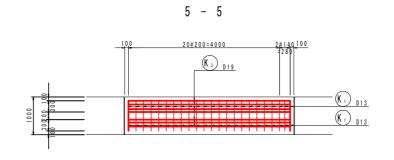


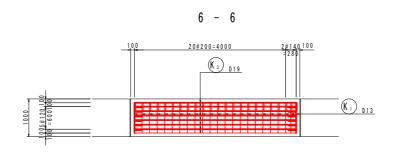

種別	径	長さ (mm)	本数	単位重量 (kg/m)	1本当り重量 (kg)	質量 (kg)	摘要
K1	D13	3040	23	0. 995	3. 025	69. 6	
K2	D13	1150	23	0. 995	1. 144	26. 3	
K3	D19	4280	8	2. 25	9. 630	77. 0	
K4	D13	4280	1	0. 995	4. 259	4. 3	
K5	D13	4280	5	0. 995	4. 259	21.3	
K6	D13	510	46	0. 995	0. 507	23. 3	
S1	D13	1230	12	0. 995	1. 224	14. 7	
S2	D13	1200	10	0. 995	1. 194	11.9	
	•	•		•	D19	77. 0	kg
					D13	171. 4	kg
					小計	248. 4	kg
					D19	77. 0	kg
					D13	171. 4	kg
	鉄筋の材質	:SD345			合計	248. 4	kg

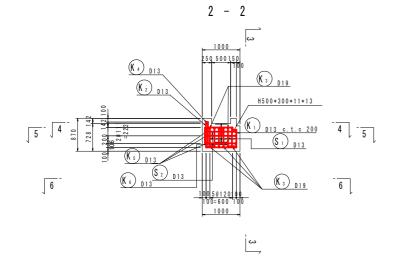

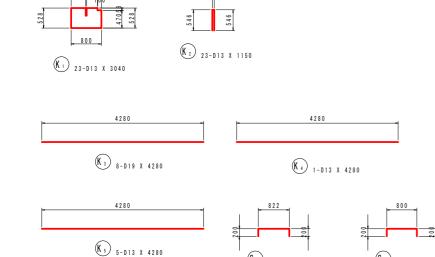

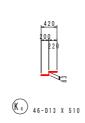


当初発注図面							
工事名		R 7 徳土 徳島小松島港(赤石地区) 小・和田津開 クレーン基礎設置工事					
路線名等	徳島小	德島小松島港 (赤石地区)					
工事箇所	小松島市和田津開町						
図面名	ピット部し	ピット部レール基礎配筋図(2)					
縮尺	図示	図示 図面番号 36 / 46					
会社名							
事業者名	徳島県東	德島県東部県土整備局<徳島>					


係船柱基礎改良工一般図


注 記) 1. アンカー基礎施工はケーソンの目地位置を確認のうえ行うこと。 2. 図中斜線部は係船柱部における上部工拡幅を示すものとし、係船柱を中心とした6.75mの範囲を対象とする。


断面図


拡幅部

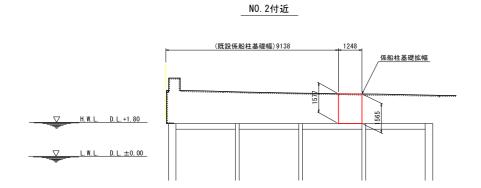


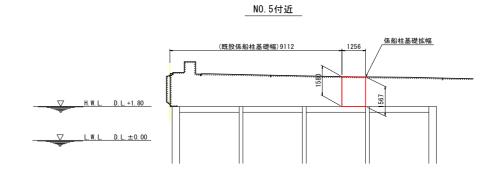

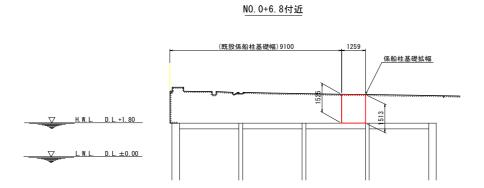

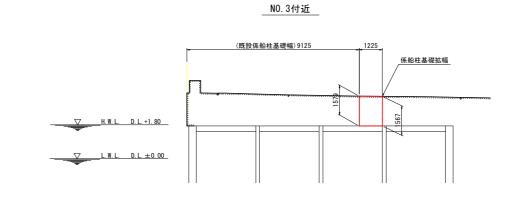

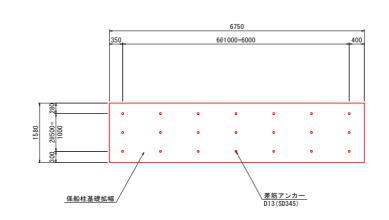


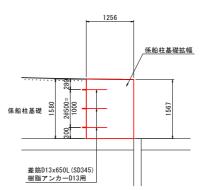


当初発注図面							
工事名		R 7 徳土 徳島小松島港(赤石地区) 小・和田津開 クレーン基礎設置工事					
路線名等	徳島小	德島小松島港(赤石地区) 小松島市和田津開町 係船柱基礎改良工一般図					
工事箇所	小粒						
図面名	係船村						
縮尺	図示	図示 図面番号 37 / 46					
会社名							
事業者名	徳島県東	部県土整備局	3<徳島	>			

係船柱工構造図


係船柱基礎(1000kN曲柱) 8=1/50

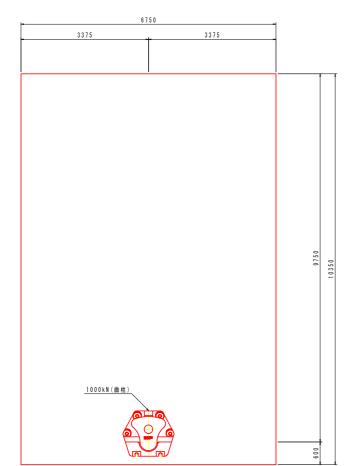





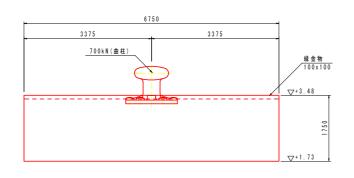


1000kN曲柱 S=1/10

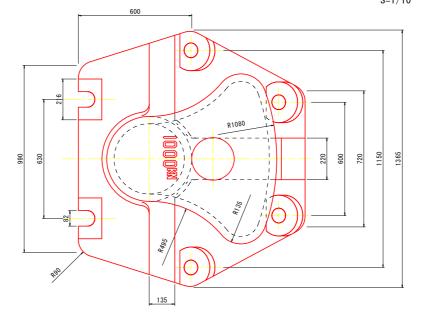

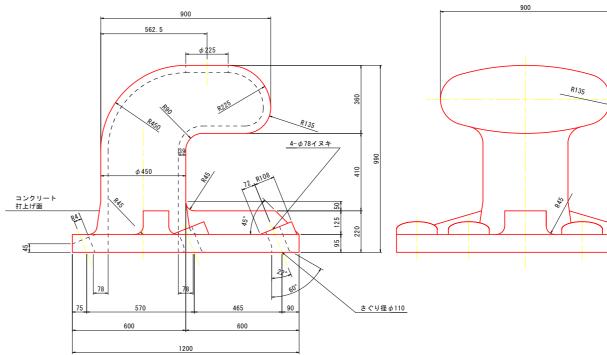

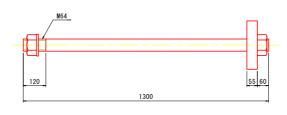


品番	係船曲柱本体 品 名	SC450 材質	数量	1670	1670 小計	備考
.	27 An .H. 13 -L. 11	00450		4070	4070	
2	アンカーボルト	SS400	6	33	198	M64×1300
3	六角ナット	4T	12			M64
4	平座金	並丸·鋼	6			M64
5	アンカー板	SS400	6	29	174	

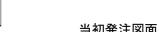



二 物 尤 工 凶 山							
工事名		R 7 徳土 徳島小松島港(赤石地区) 小・和田津開 クレーン基礎設置工事					
路線名等	徳島小	德島小松島港(赤石地区) 小松島市和田津開町 係船柱工構造図					
工事箇所	小粒						
図面名	ほ						
縮尺	図示 図面番号 38 /				46		
会社名							
事業者名	徳島県東	徳島県東部県土整備局<徳島>					

係船柱基礎(1000kN曲柱)配筋図(1)


S=1/50

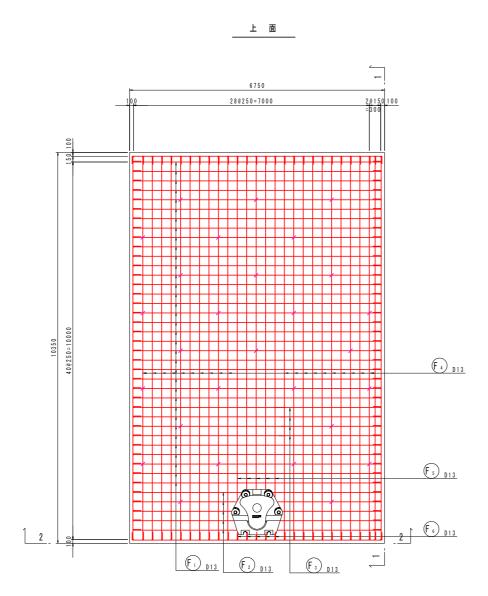

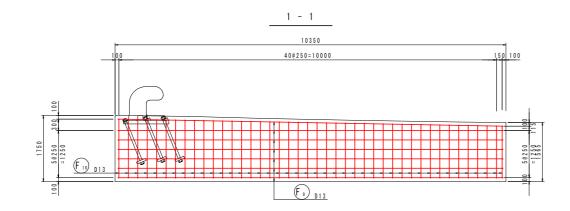

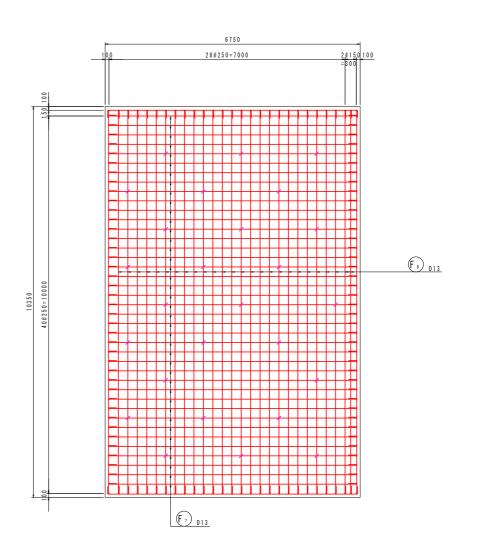


下 面

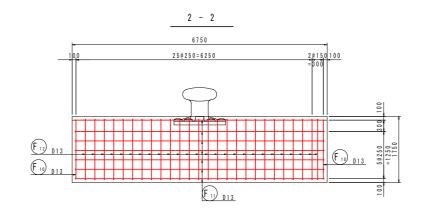

714	ŻΠ	梁	汁	153	귬
_	ጥ/		,-	IXI	18

当初発汪凶面						
工事名		R 7 徳土 徳島小松島港(赤石地区) 小・和田津開 クレーン基礎設置工事 徳島小松島港(赤石地区)				
路線名等	徳島小					
工事箇所	小松島市和田津開町					
図面名	係船柱基礎(係船柱基礎(1000kN曲柱)配筋図(1) 図示 図面番号 39 / 46				
縮尺	図示					
会社名						
事業者名	徳島県東	部県土整備局	<徳島>			

係船柱基礎(1000kN曲柱)配筋図(2)

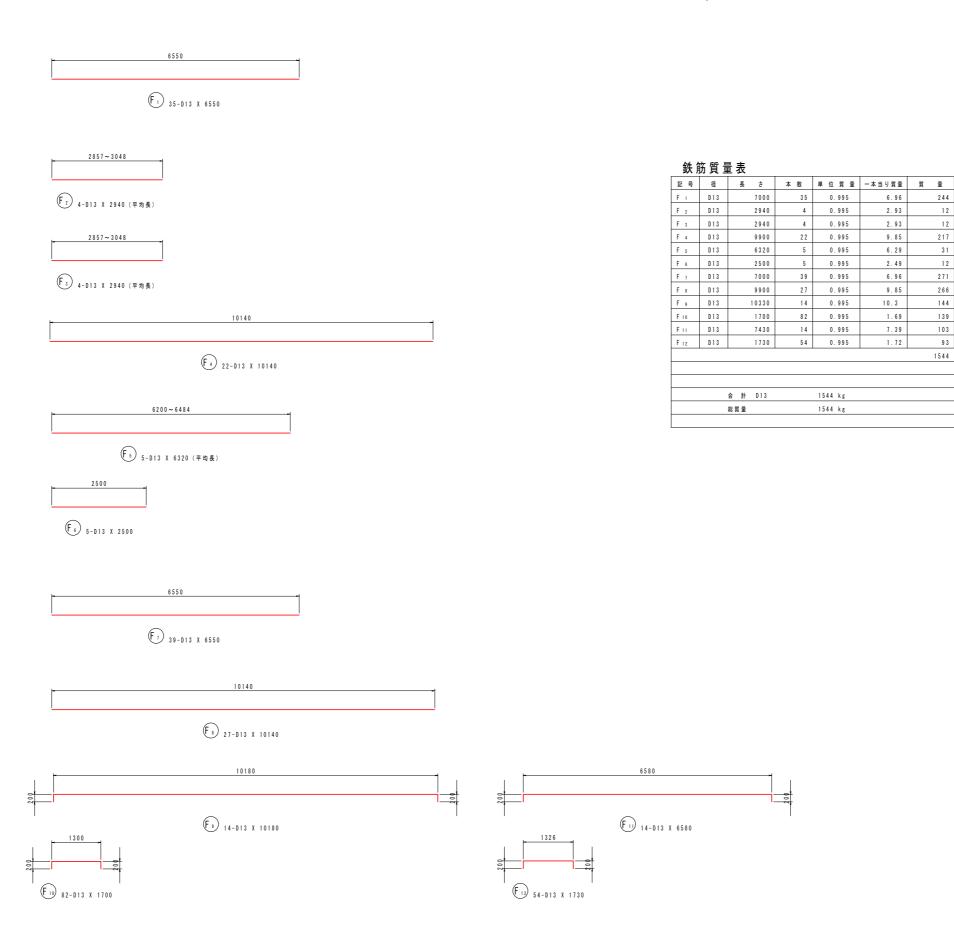

少加黎注図面

(SD345)

(平均長)

- (平均長)

244

271

139

103


93 F

2.93


6.29

当 创発注凶囬							
工事名		R 7 徳土 徳島小松島港(赤石地区) 小・和田津開 クレーン基礎設置工事					
路線名等	徳島小	信島小松島港 (赤石地区) 小松島市和田津開町					
工事箇所	小粒						
図面名	係船柱基礎(係船柱基礎(1000kN曲柱)配筋図(2) 図示 図面番号 40 / 46					
縮尺	図示						
会社名		•					
事業者名	徳島県東	信島県東部県土整備局<徳島>					


エプロン舗装復旧工詳細図

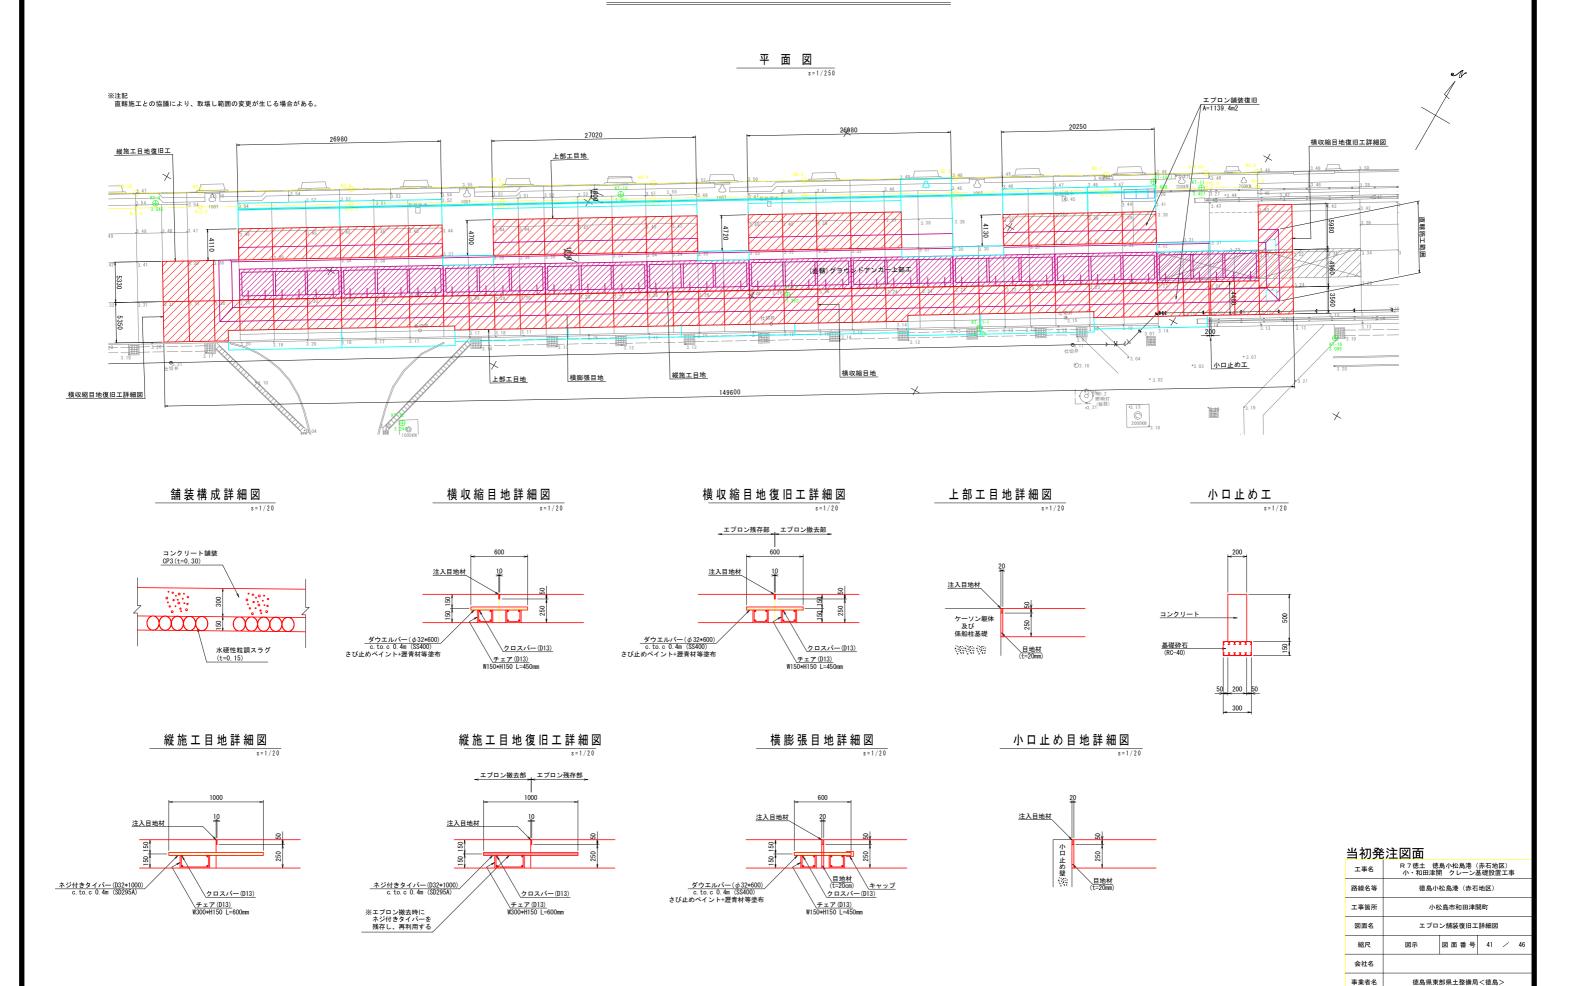


排水工一般図

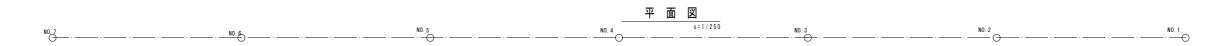



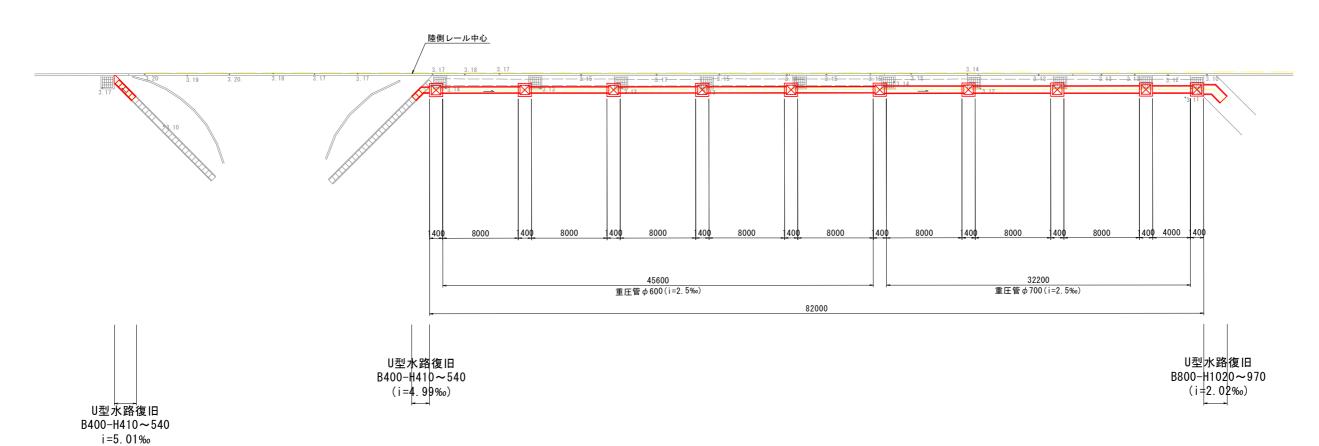

排水縦断図

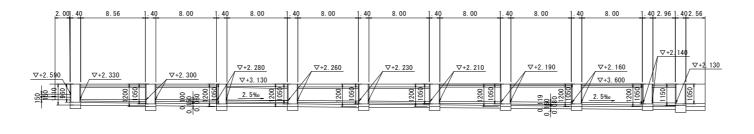

714	ŻΠ	梁	汁	153	귬
_	ጥ/		,-	IXI	18

当初発	当初発注図面						
工事名		R 7 徳土 徳島小松島港(赤石地区) 小・和田津開 クレーン基礎設置工事					
路線名等	德島小松島港(赤石地区) 小松島市和田津開町						
工事箇所							
図面名	:	排水工一般図					
縮尺	図示	図面番号	42	/	46		
会社名							
事業者名	徳島県東	徳島県東部県土整備局<徳島>					


排水工構造図(1)


U型側溝(800x1130)構造図

平面図


U型側溝(800x1130) U型側溝 (800x1130) 配筋図 コンクリート蓋


F4 6-D13x575(平均)

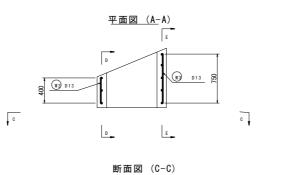


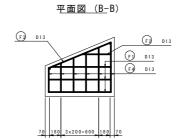

F3 1-D13x1460

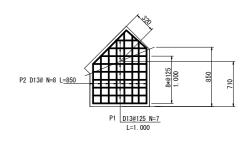


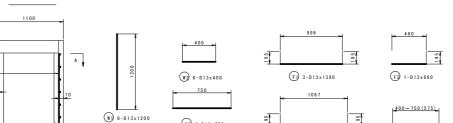

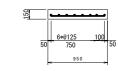

8 J	796×200=1200	70 70	(F) D13	70	В	8-D13x12	00	756 (II) 6-D1		
				記号	径	長さ	本数	単位重量	一本当り重量	
						(mm)		(kg/m)	(kg)	
				W 1	D13	1,200	8	0.995	1.194	
				W2	D13	400	6	0.995	0.398	
				W3	D13	750	6	0.995	0.746	


材料計算書(コンクリー	ト蓋)					1式当り
名 称		規格	単位	数量	備	考
コンクリート		24N/mm2	m3	0.15		
埋 設 型 枠		GRC製 800用	m 2	0.98		
	P1	D13 SD345	kg	7.0		
鉄筋	P2	D13 SD345	kg	7.0		

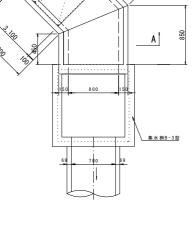

断 面 図 (A-A)


既投U型倒溝(B3-13) (800x1050~1130)



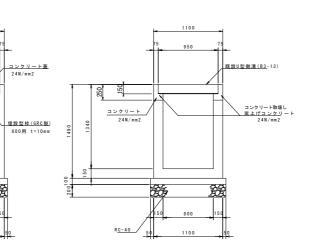


断面図(B-B)

鉄筋コンクリー	ト台付管 φ700

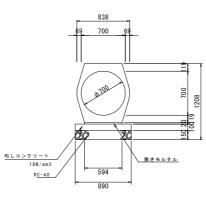

鉄筋コンクリート台付管 φ 600

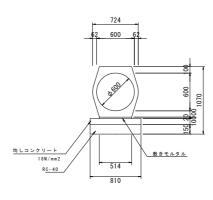

材料計算書					10m当り
名 称	規格	単位	数量	備	考
鉄筋コンクリート台付管	φ700	*	5.000	A=0.6	859m2
均しコンクリート	18N/mm2	m3	0.890		
均し型枠		m 2	2.000		
基礎材	RC-40 t=150	m2	8.900		
基面整正		m2	8.900		
敷モルタル	t=20	m3	0.119		


材料計算書				10m当り
名 称	規格	単位	数量	備考
鉄筋コンクリート台付管	φ 600	*	5.000	A=0.5059m2
均しコンクリート	18N/mm2	m3	0.810	
均し型枠		m2	2.000	
基 礎 材	RC-40 t=150	m2	8.100	
基面整正		m2	8.100	
敬モルタル	t=20	m3	0.103	


当初発注図面						
工事名		R 7 徳土 徳島小松島港(赤石地区) 小・和田津開 クレーン基礎設置工事				
路線名等	徳島小	德島小松島港 (赤石地区)				
工事箇所	小村	小松島市和田津開町				
図面名	排力	排水工構造図(1)				
縮尺	図示	図面番号	43	/	46	
会社名						
事業者名	徳島県東	部県土整備局	<徳島	;>		

材料計算書 (側溝躯体)						
規 格	単位	数量	備考			
24N/mm2	ш3	0.35				
	п2	3.68				
24N/mm2	ш3	0.18				
	m2	3.43				
RC-40 t=200	m 2	0.78				
	m2	0.78				
D13 SD345	kg	26.08				
	24N/mm2 24N/mm2 RC-40 t=200	24N/mm2 m3 m2 24N/mm2 m3 m2 RC-40 t=200 m2 m2	24N/mm2 m3 0.35 m2 3.68 24N/mm2 m3 0.18 m2 3.43 RC-40 t=200 m2 0.78			

排水工構造図(2) S=1/30

1号集水桝

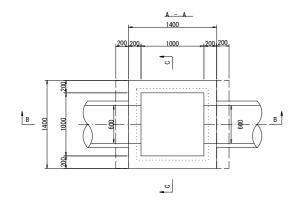


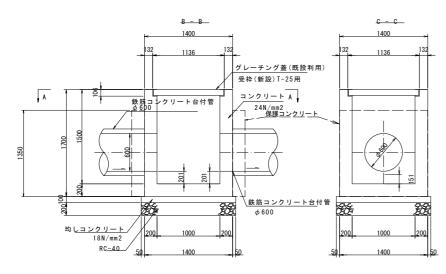


			1箇所当り
規 格	単位	数量	備考
24N/mm2	m 3	1.65	
	m 2	12.92	
18N/mm2	m 3	0.23	
	m 2	0.60	
RC-40 t=200	m 2	2.25	
	m 2	2.25	
D13 SD345	kg	64.29	
1000x1000用	枚	1.000	蓋は既設使用
	24N/mm2 18N/mm2 RC-40 t=200 D13 SD345	24N/mm2 m3 m2 18N/mm2 m3 RC-40 t=200 m2 D13 SD345 kg	24N/mm2 m3 1.65 m2 12.92 18N/mm2 m3 0.23 m2 0.60 RC-40 t=200 m2 2.25 m2 2.25 D13 SD345 kg 64.29

保護コンクリート	24N/mm2	m 3	0.48	台付管A=0. 69m2
刑协		m 2	1 08	

2号集水桝

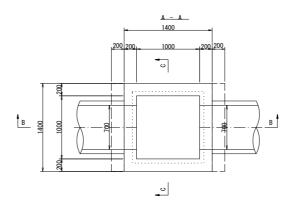

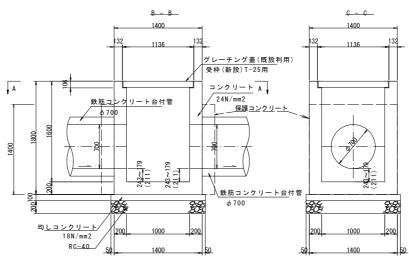


名 称	規 格	単位	数量	備考
コンクリート	24N/mm2	m 3	1.75	
型枠		m 2	13.72	
均しコンクリート	18N/mm2	m 3	0.23	
均し型枠		m 2	0.60	
基礎材	RC-40 t=200	m 2	2.25	
基面整正		m 2	2.25	
鉄 筋	D13 SD345	kg	69.05	
グレーチング蓋(T-25)	1000x1000用	枚	1.000	蓋は既設使用


保護コンクリート	24N/mm2	m 3	0.51	台付管A=0. 69m2
型枠		m 2	1.12	

当初登注図面

当创免注凶囬							
工事名	R 7 徳土 徳島小松島港(赤石地区) 小・和田津開 クレーン基礎設置工事						
路線名等	德島小松島港(赤石地区) 小松島市和田津開町						
工事箇所							
図面名	排力	排水工構造図(2)					
縮尺	図示	図面番号	44	/	46		
会社名							
事業者名	徳島県東	部県土整備局	<徳島	>			

構造物取壊し工詳細図

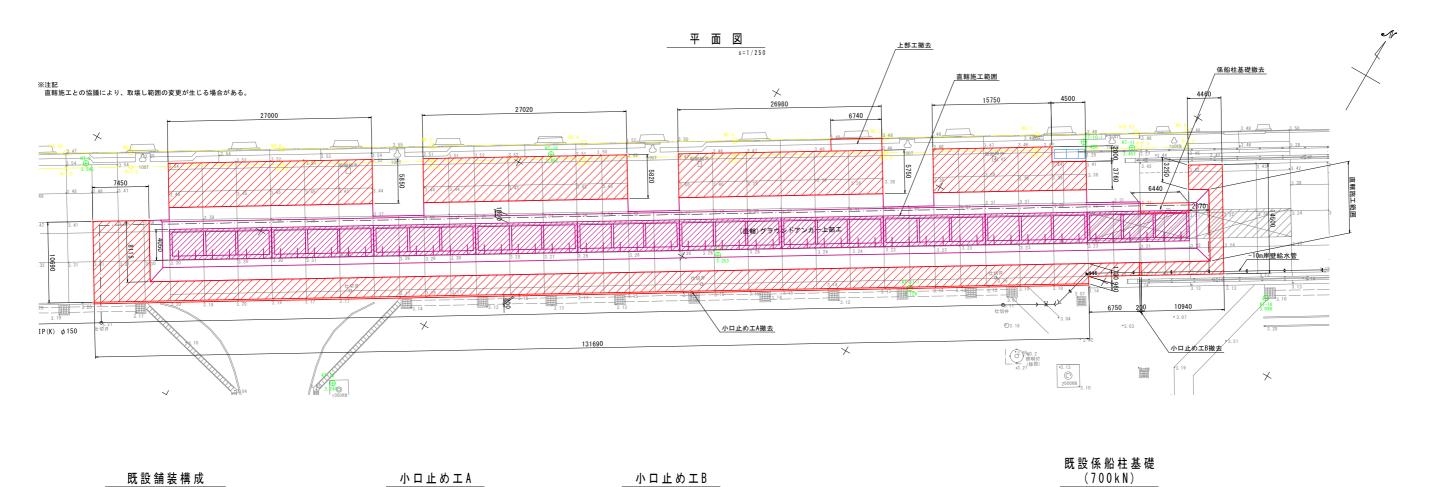


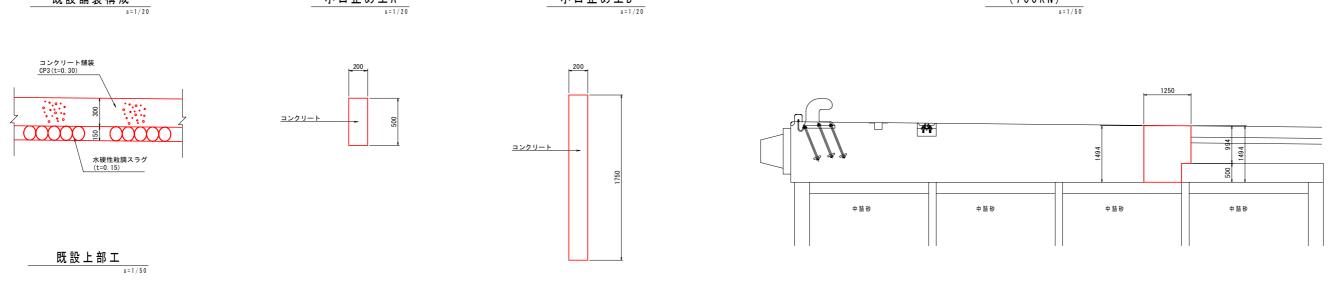



コンクリート取壊し(無筋) 73.4m3/m

当初発注図面						
工事名	R 7 徳土 徳島小松島港(赤石地区) 小・和田津開 クレーン基礎設置工事					
路線名等	徳島小	德島小松島港 (赤石地区)				
工事箇所	小松島市和田津開町 構造物取壊し工詳細図					
図面名						
縮尺	図示	図面番号	45	/	46	
会社名						
事業者名	徳島県東	部県土整備局	<徳島	>		

仮設道路参考図

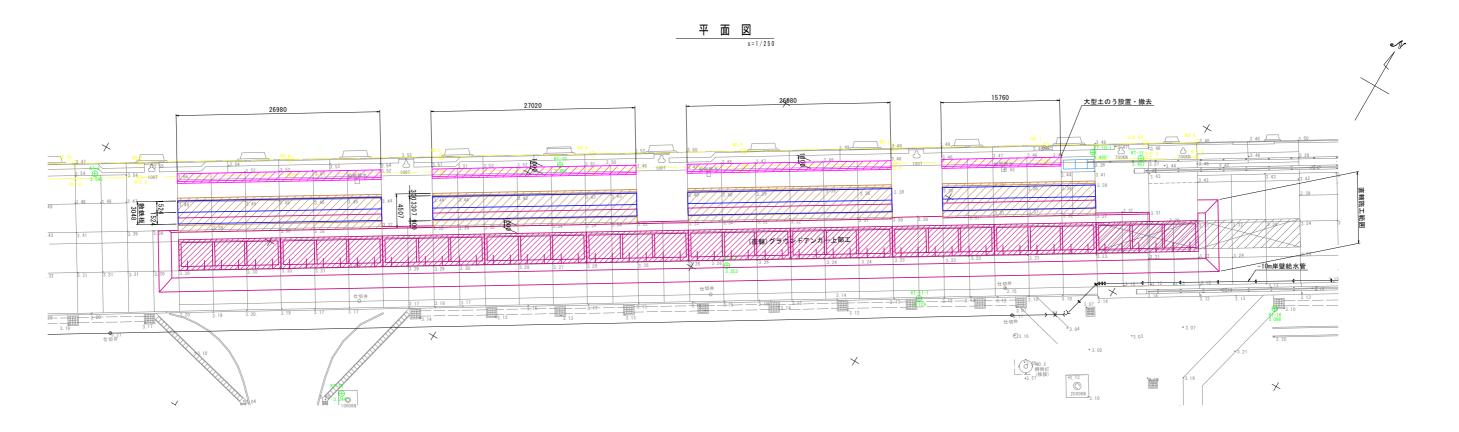

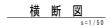

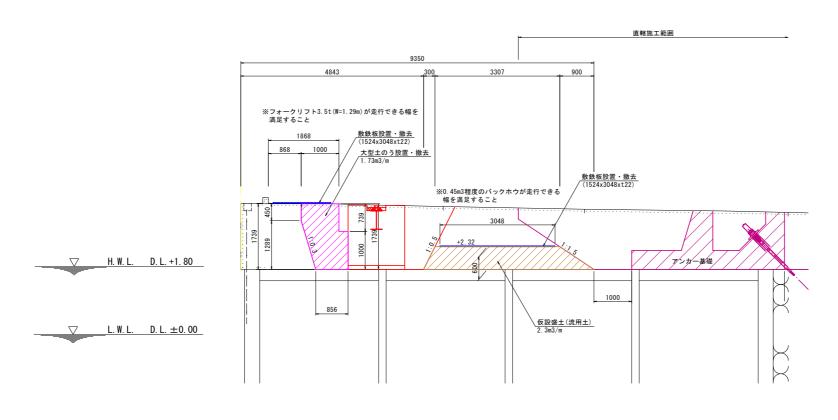

当初発注図面

工事名	R 7 徳土 徳島小松島港(赤石地区) 小・和田津開 クレーン基礎設置工事					
路線名等	德島小松島港 (赤石地区)					
工事箇所	小松島市和田津開町					
図面名	仮設道路参考図					
縮尺	図示	図面番号	46	/	46	
会社名						
事業者名	徳島県東部県土整備局<徳島>					

注 記) ・本図面は参考図面であり、実際の施工区間・方法については、利用者調整を行うこと。